

THE PLAN



ARCHITECTURE & TECHNOLOGIES IN DETAIL

**ANTONIO
CITTERIO
AND PARTNERS**

**ERMENEGILDO
ZEGNA
HEADQUARTERS**
MILAN, ITALY


COTTO D'ESTE®
Nuove Superfici



**SEDE DEL GRUPPO ERMENEGILDO ZEGNA
ERMENEGILDO ZEGNA HEADQUARTERS
MILAN, ITALY**

ANTONIO CITTERIO AND PARTNERS



La zona fuori Porta Genova un tempo occupata da insediamenti per l'industria pesante di Milano: nell'area, prossima ad una linea di metropolitana e a fasce urbane pregiate, si è sviluppato un processo di sostituzione nelle attività e nelle architetture, costituendo una sorta di distretto in cui i simboli della creatività, la moda e il design trovano collocazione ed espressione.

La nuova sede di Ermenegildo Zegna, marchio di qualità e lusso nell'industria dell'abbigliamento, si inserisce in questo contesto di trasformazione architettonica ed urbana.

Il progetto, affidato ad Antonio Citterio and Partners, con la collaborazione dello studio d'architettura Beretta e Associati, sottolinea un atteggiamento riflessivo e misurato, che interroga le immagini consolidate del tessuto urbano, istituiscne un dialogo fra esigenze funzionali e applicazioni tecnologiche, connota l'edificio nel segno del richiamo all'eleganza e alla creatività, simbolo del marchio.

Le scelte architettoniche innescano un procedimento consequenziale. Il lotto, per gran parte racchiuso fra edifici, non possiede un ampio fronte che giustifichi la monumentalità. Ne discende la necessità di un ingresso che suggerisca caratteri di discrezione ed introduca ad un complesso

da scoprire man mano, in cui si crea, si mostra e si produce la moda. L'affaccio su strada per l'ingresso è una struttura bipartita e a doppia altezza, che si unisce al livello di gronda degli edifici adiacenti. Da un lato, l'area di accesso vero e proprio è conformata da una grande pensilina, con montanti in acciaio, vetrata e copertura piana. Dall'altro, la vetrata perimetrale delimita un giardino e lascia scorgere la vetrata continua del complesso retrostante, con l'allusiva ed emblematica opera di Michelangelo Pistoletto "Wollen - La Mela Rigenerata" ad impreziosire lo spazio d'accoglienza. L'intero complesso applica un'idea che recupera l'antica identità del luogo per la produzione di turbine riproponendo la copertura a shed, in cui la funzione generica di illuminazione zenitale viene declinata in una versione tecnologica progredita, un elemento architettonico sofisticato. La stessa definizione della struttura portante a montanti e travi in acciaio a vista, nel riprendere tratti dell'architettura industriale, corrisponde in realtà anche a criteri di funzionalità e rapidità nel montaggio che le carpenterie metalliche assicurano. Gli elementi strutturali a vista divengono così una forma d'ordine e di suddivisione nel ritmo degli spazi, e facilitano la lettura degli ambienti nelle porzioni soprattutto

Outside Porta Genova, this former industrial site in Milan is a now prime development area. Served by a metropolitan underground line, the area is being revolutionised, the buildings of its industrial past replaced by architecture in line with its new identity as a creativity, design and fashion hub. The new headquarters of luxury fashion brand Ermenegildo Zegna is part of this urban and architectural transformation.


Designed by Antonio Citterio and Partners in collaboration with architecture practice Beretta e Associati, the building's quiet, restrained architecture dialogues with the surrounding urban fabric, responds to the functional and technology requirements of the activities carried on inside and embodies the elegance and creativity of the famous griffe. The constraints posed by the site prompted a consequential series of architectural solutions.

Hemmed in by other buildings, an imposing entrance was not feasible. The muted discretion of the solution is, however, well suited to a building that only gradually reveals what lies within: a whole world where fashion is created and put on show. The double height frontage onto the road is in fact a series of adjacent buildings under a single roof. On one side, the entrance proper presents as a glazed facade with steel uprights,


broad canopy and flat roof. On the other, the outer glazing encloses a garden, beyond which one glimpses the glazed curtain wall of the complex behind. An emblematic sculpture by Michelangelo Pistoletto "Wollen - La Mela Rigenerata" graces the area.

The complex's factory typology and characteristic saw tooth roof are, technologically and architecturally, a more sophisticated version of the former turbine factory that once stood on the site. The visible mullion and transom frame, again synonymous with industrial architecture, has the advantage of greater functionality and speed of construction. The orderly array of structural steel components typical of a factory building also defines interior space, creating an easily readable grid especially in the office areas.

On the interior, the textures and gun-grey shades of the diverse materials used for furnishings, walls and floors (in Buxy porcelain stoneware slabs) blend effortlessly with the grey structural posts, cross beams and bolts. Throughout, inside as well as out, everything is harmony or discreet contrast. The exterior walls combine curtain glazing, shiny aluminium panels, and Kerlite slabs in reduced thickness porcelain stoneware. The irregular shaped wall overlooking the blind road is a contrasting

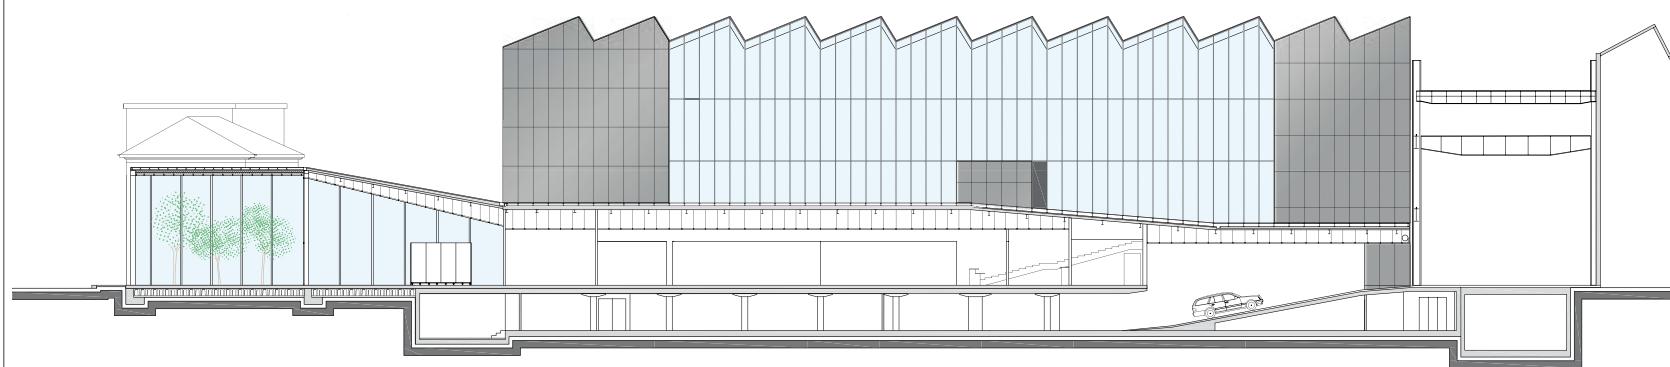

■ PROSPETTO EST - SCALA 1:500
EAST ELEVATION - SCALE 1:500

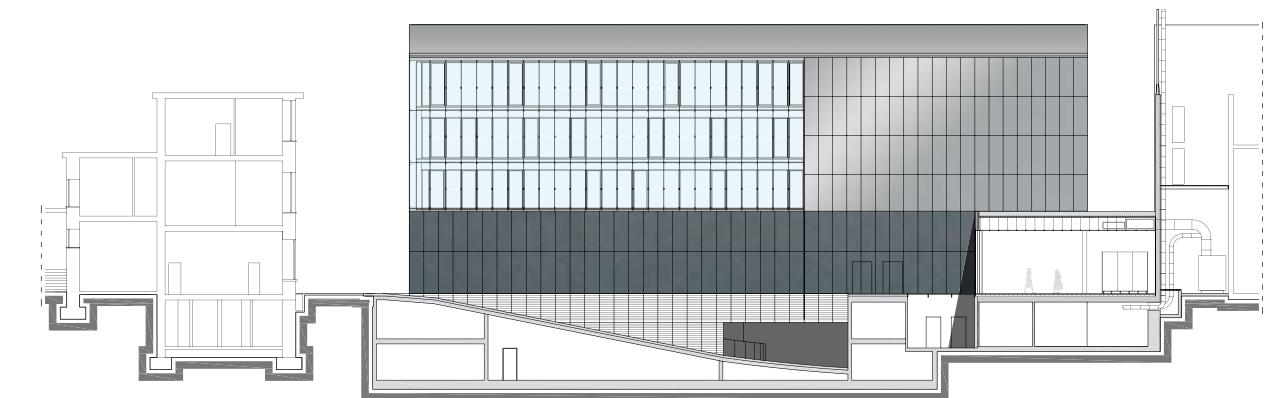

■ PROSPETTO SUD - SCALA 1:500
SOUTH ELEVATION - SCALE 1:500

destinate agli uffici. La consistenza del materiale e il colore nella tonalità di grigio metallico, fra travi, montanti e bulloni, si accordano alle scelte di progetto per gli interni, in cui dominano le variazioni del grigio per pareti e pavimenti, pur nella diversità dei materiali.

In tutto il complesso, il dialogo fra materie e colori si svolge sul filo delle assonanze e delle misurate contrapposizioni, sia per gli interni sia per gli esterni. Nelle pareti esterne, si accostano vetrate continue, lastre di alluminio lucidato, lastre in grès porcellanato Kerlite a basso spessore; verso la via interclusa, sulla parete non rettilinea si oppone la trasparenza delle vetrate alle lastre in alluminio e grès che riflettono gli edifici contigi al perimetro della sede Zegna, come per accrescerne la presenza. Allo stesso modo, varie gradazioni di trasparenza, opacità e finitura a lucido caratterizzano gli ambienti e filtrano la luminosità negli interni con pavimentazioni in lastre di grès porcellanato Buxy, sia dalle pareti perimetrali sia nella provenienza zenitale della luce dalle sezioni vetrate degli shed.

L'edificio si articola in una completezza di funzioni, per determinare un insieme unitario, nell'occupazione del lotto, ma suddiviso in sezioni: gli spazi corrispondono alle numerose attività del marchio, dalla fase creativa a quella promozionale, dalla presentazione delle collezioni

negli eventi della moda all'identità di uno showroom. A piano terra è predominante la visione unificante della "galleria" a quadrupla altezza: nello sviluppo di questo spazio "vuoto" si mostrano come elementi scultorei i collegamenti, la passerella aerea obliqua che si percepisce come racchiusa in un carter d'alluminio, i ballatoi vetrati su travetti in acciaio, mentre in fondo alla galleria si nota la scala. Il piano terra accoglie da un lato gli ambienti di ristoro ed accoglienza, e, sul fronte opposto, un forum-teatro di circa 500 m² per gli eventi della moda e lo showroom campionario della produzione.

I piani superiori, destinati ad uffici, laboratori, open space di elevata profondità, affacciano per tre lati con luminose vetrate continue sulla corte interna, che si identifica come un centro focale dell'intero complesso. La copertura della corte, a bassi gradoni in legno ipé, al primo livello è tagliata da un'ulteriore apertura per il "giardino" interno all'edificio, che separa teatro e showroom. Il quarto lato della corte è vetrato, con profilo che simula gli shed. Sezioni delle facciate a singolo e doppio involucro regolano le prestazioni climatiche e la luminosità.

Francesco Pagliari

assembly of transparent glass, aluminium panels and grès slabs that reflect the buildings enclosing the Zegna plot as if to enhance its presence. Overall, the graduated transparency and alternating matte and shiny components vary the luminosity streaming into the interior from the façades and north-lights.




Constructed as a single block occupying the plot, the building is subdivided into sections to accommodate all company functions: from concept and creation through to promotion and showroom presentations of the latest collections.

On the ground floor, the 4-storey "gallery" is a unifying element. It is only apparently a large empty space: the eye takes in linked sculptures, the obliquely angled overhead walkway encased in aluminium sides, the glazed balustrades on steel joists, and, at the far end, the staircase. On one side of the ground floor lie reception and public areas, while opposite is a 500 sq m theatre-cum-forum for fashion shows and other events.


On the upper floors are offices and workshops, the latter large open spaces bounded on three sides by luminous glazed curtain walls overlooking the inner court, pivotal focus of the whole complex. Its gently sloping ipé-clad roof is cut away at the first level to create an

internal "garden" separating the theatre from the showroom. The fourth side of this inner court is glazed, its steel profiles topped by a north-light truss. Single and double skins of the outer envelope regulate air circulation and luminosity.


Francesco Pagliari

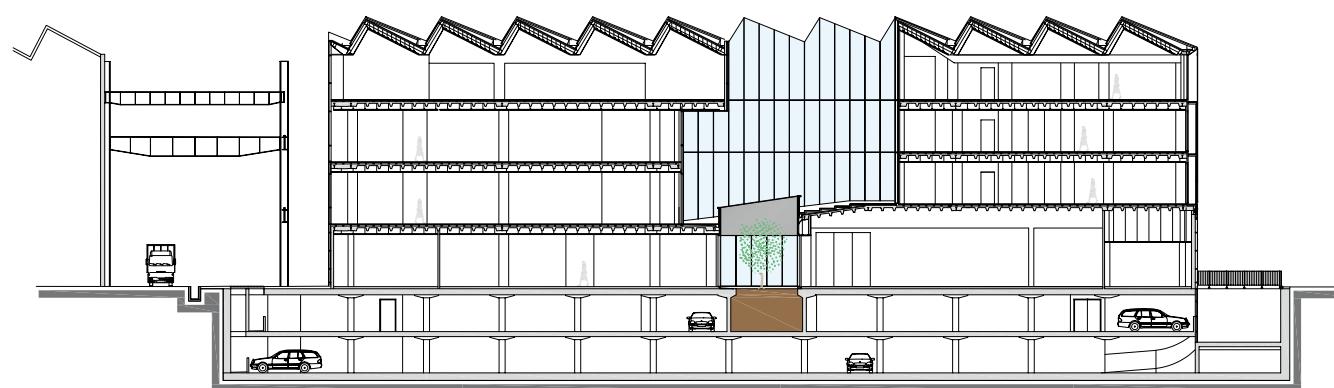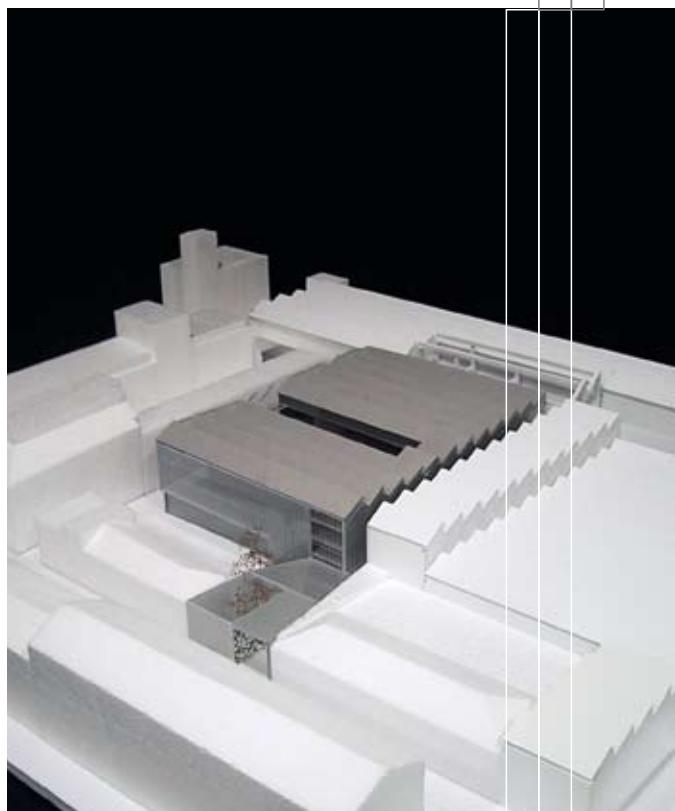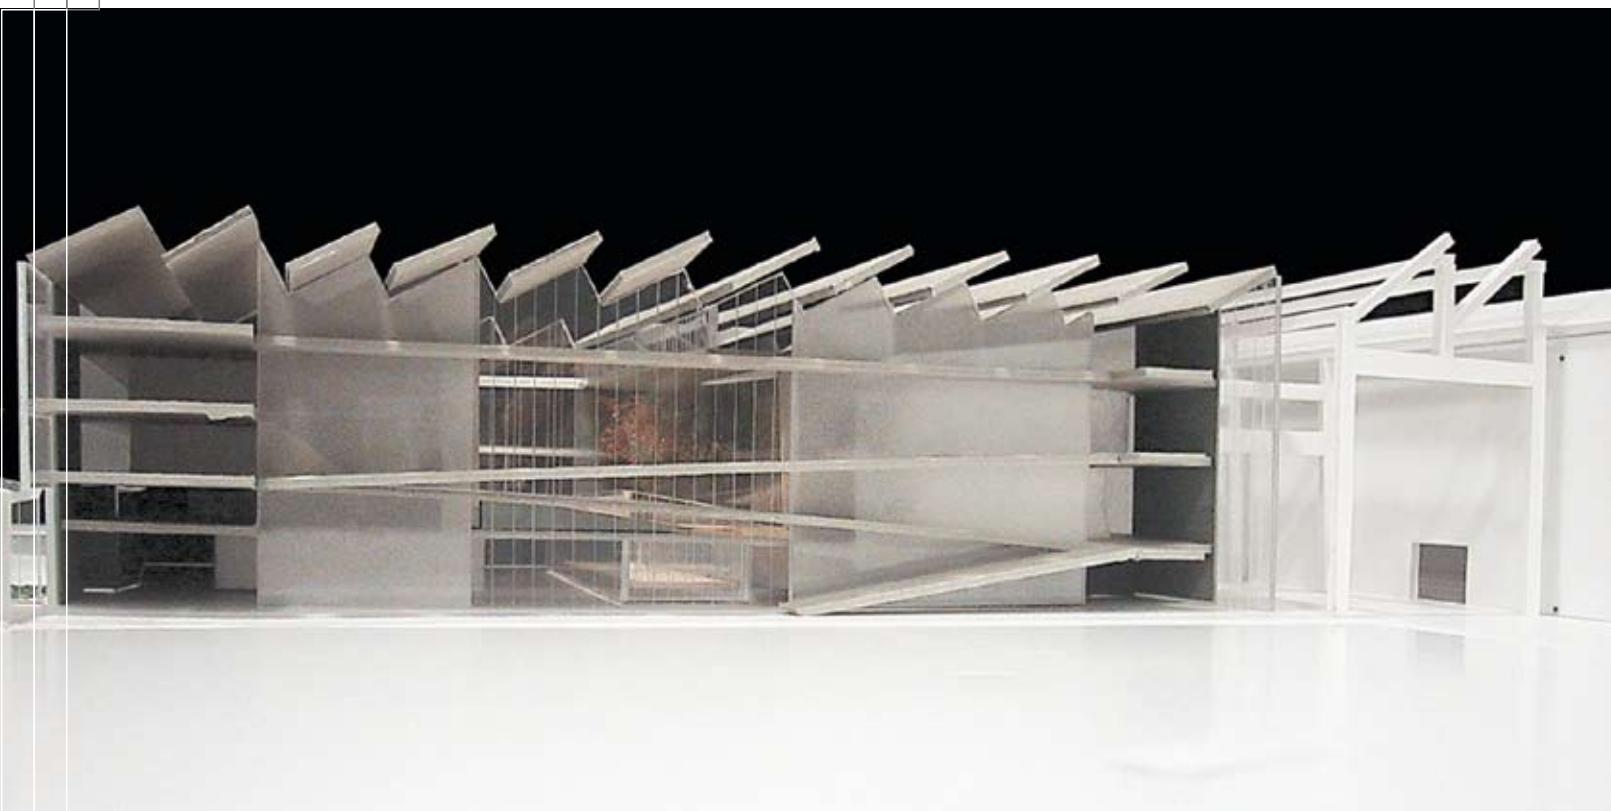

■ SEZIONE XX - SCALA 1:500
XX SECTION - SCALE 1:500

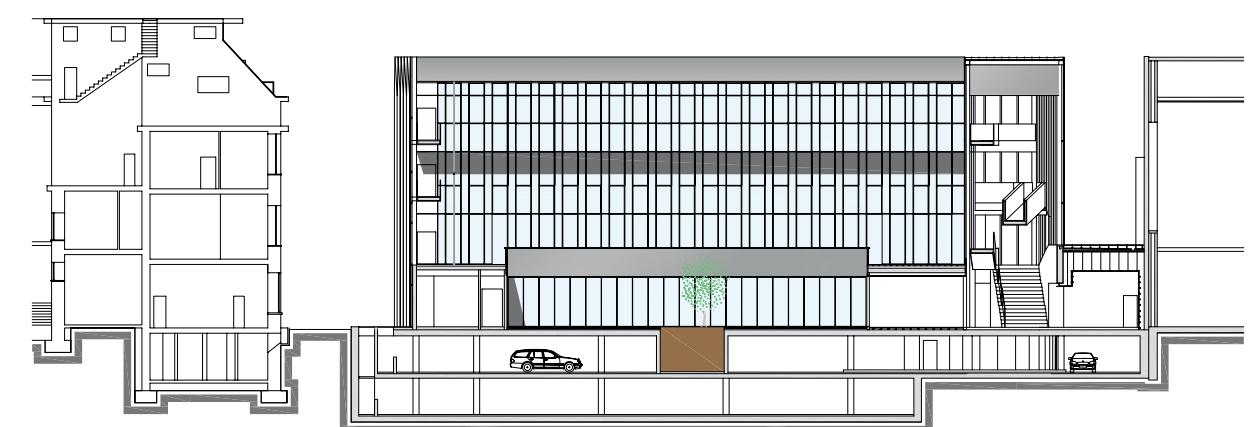


■ SEZIONE YY - SCALA 1:500
YY SECTION - SCALE 1:500

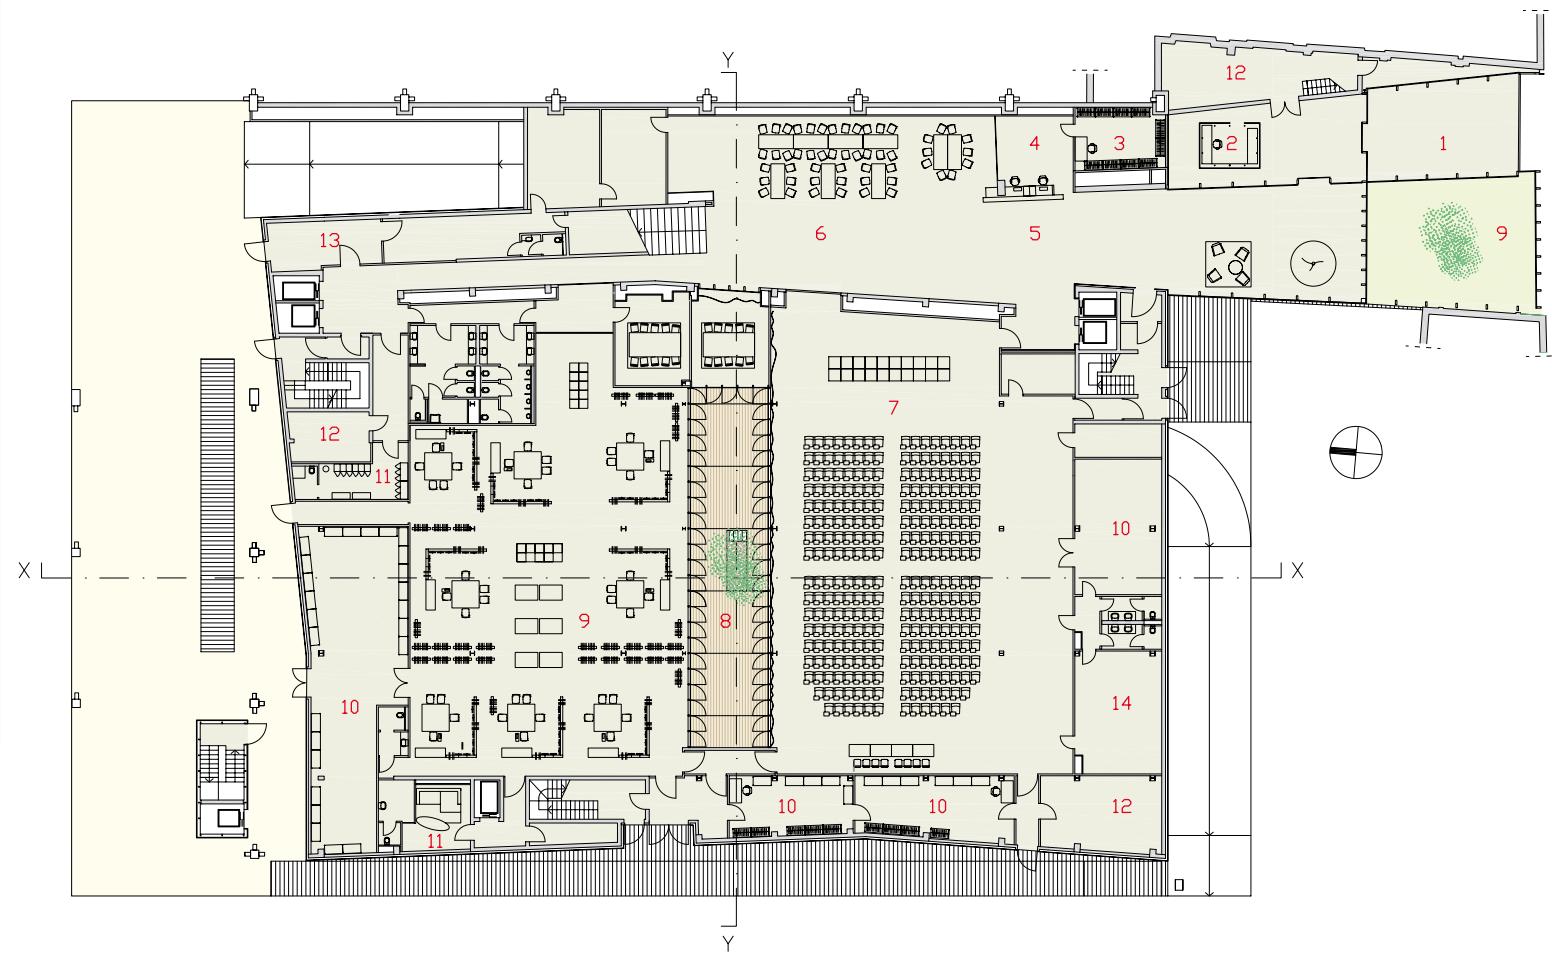


PIANTA PIANO TERRA - SCALA 1:500
GROUND FLOOR PLAN - SCALE 1:500

- 1- BUSSOLA DI INGRESSO
- 2- GUARDIOLA
- 3- GUARDAROBA
- 4- RECEPTION
- 5- ATRIO
- 6- AREA RISTORO
- 7- TEATRO-SALA SFILETATE
- 8- PATIO INTERNO
- 9- SHOWROOM
- 10- MAGAZZINO
- 11- SPOGLIATOIO
- 12- VANO TECNICO
- 13- INGRESSO DI SERVIZIO
- 14- BACK STAGE
- 15- CAMERINI
- 16- UFFICI
- 17- SALA RIUNIONI
- 18- TERRAZZA INTERNA

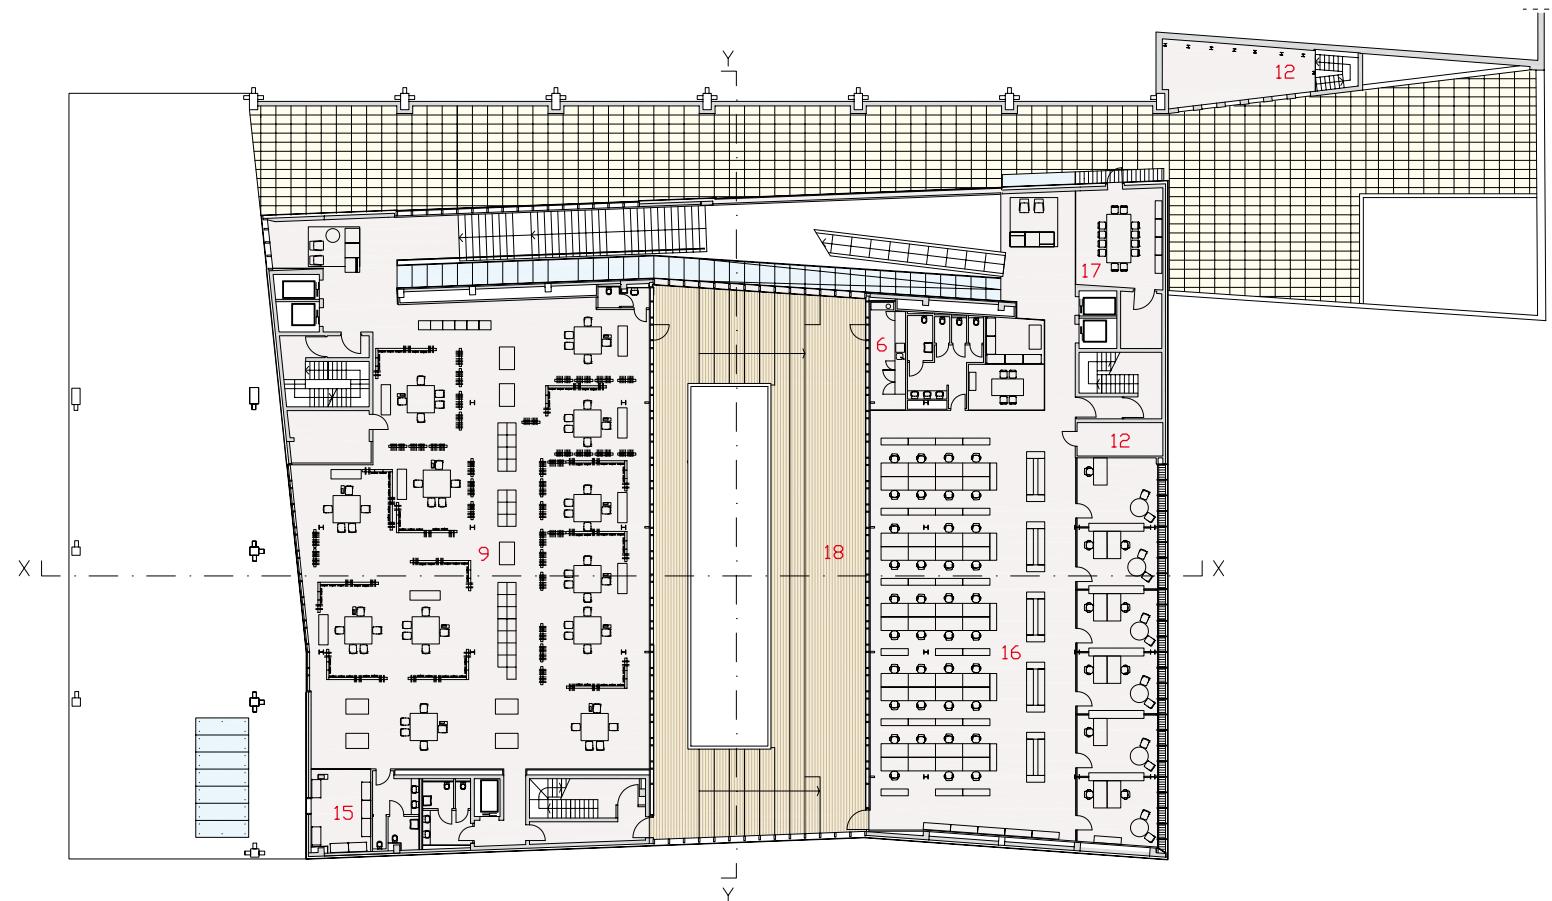

PIANTA PIANO PRIMO - SCALA 1:500
1st FLOOR PLAN - SCALE 1:500

- 1- ENTRANCE
- 2- SECURITY
- 3- CLOAKROOM
- 4- RECEPTION
- 5- ATRIUM
- 6- CANTEEN
- 7- THEATRE-FASHION SHOW
- 8- INTERNAL PATIO
- 9- SHOWROOM
- 10- WAREHOUSE
- 11- CHANGING ROOMS
- 12- PLANT AND SERVICES
- 13- SERVICE ENTRANCE
- 14- BACK STAGE
- 15- MODELS' CHANGING ROOMS
- 16- OFFICES
- 17- MEETING ROOM
- 18- INTERNAL TERRACE

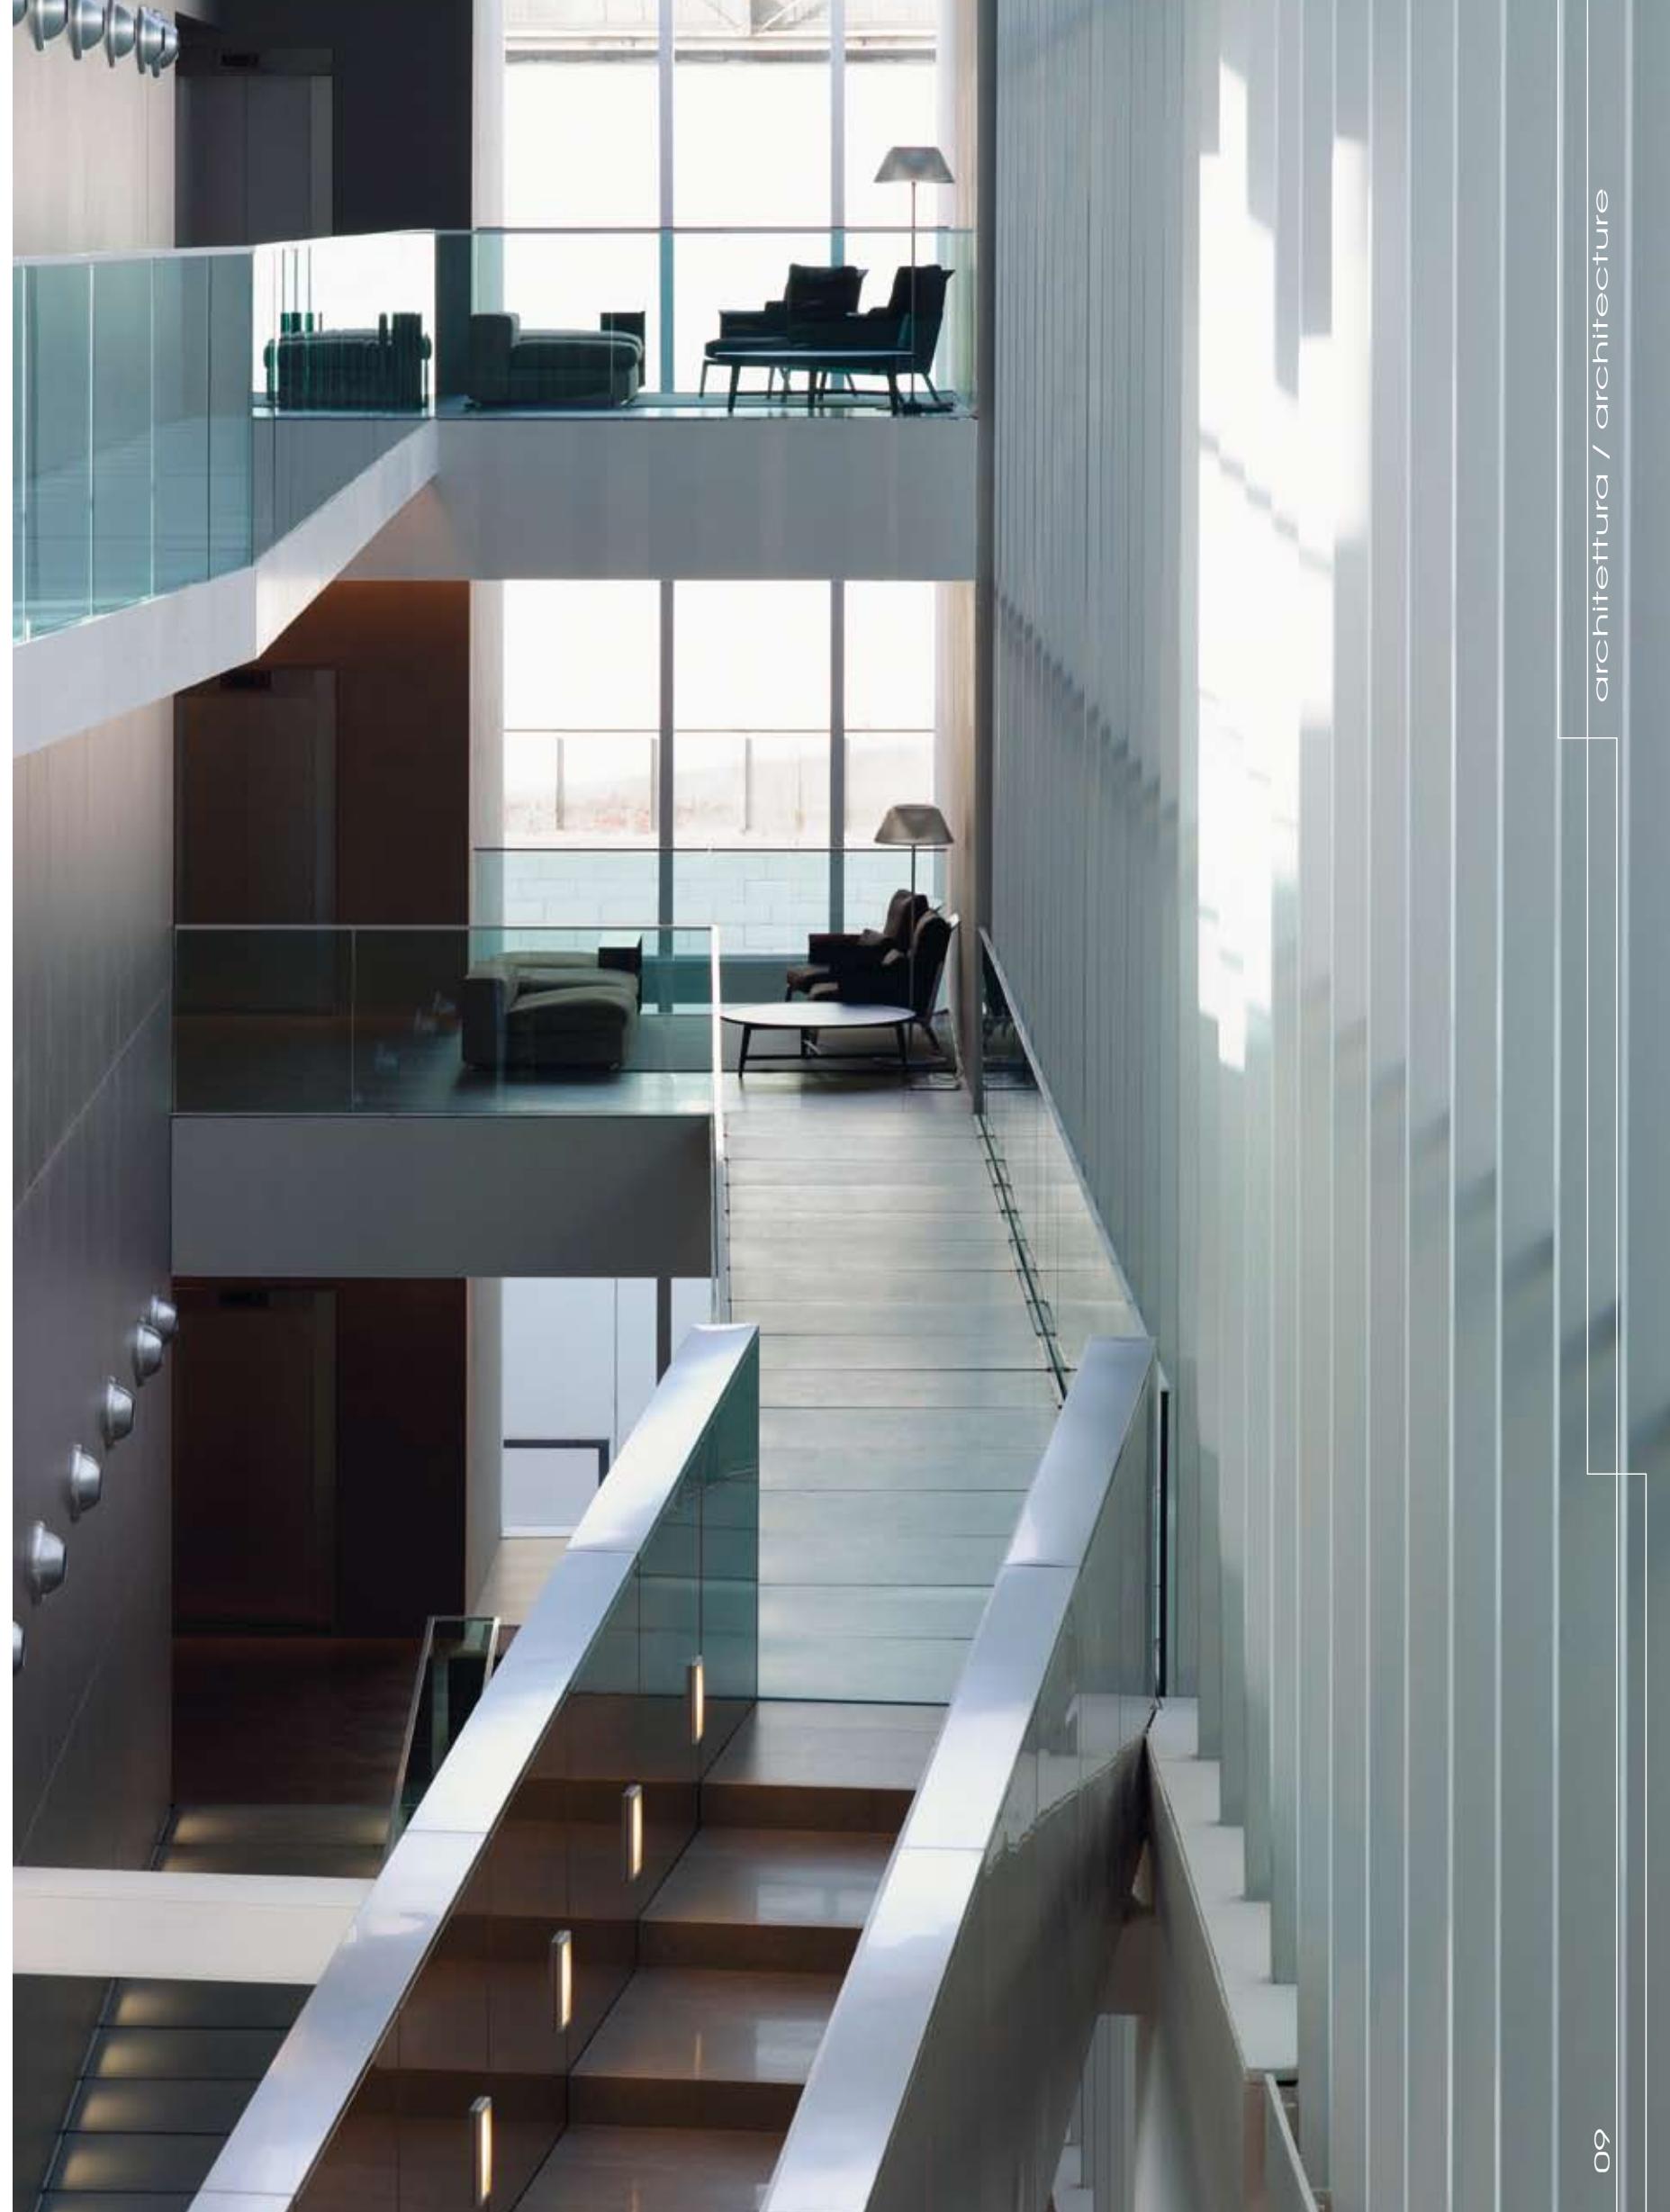



DETALGO A: FACCIA NORD
SEZIONE VERTICALE - SCALA 1:25

- 1- COPERTURA A SHED CON FINITURA ESTERNA IN LAMIERA DI ALLUMINIO SAGOMATA, LISTELLI IN LEGNO DI APPoggIO 40X80 MM, CAPRIETTA IN PROFILI SAGOMATI DI LAMIERA METALLICA ZINCATA PER LA FORMAZIONE DELLA PENDENZA IN VISTA, PANNELLO ISOLANTE 60 MM SU TELAI DI PROFILI A DOPPIA C IN ACCIAIO 170X240 MM, TELAI DI PROFILI IN ACCIAIO A C 30X50 MM COLLEGATI ALLA STRUTTURA CON TIRANTI, PANNELLO FONOASSORBENTE 27 MM, CONTROSOFFITTO IN CARTONGESSO 13 MM
- 2- RETE ANTIPASSERO
- 3- CANALE DI GRONDA IN LAMIERA DI ALLUMINIO PIEGATA, PANNELLO ISOLANTE 30 MM, LAMIERA DI ALLUMINIO PIEGATA DI CHIUSURA
- 4- LUCERNARIO CON TELAI DI ALLUMINIO, VETRO PLANIBEL CHIARO TEMPRATO 10 MM DI AGC, CAMERA D'ARIA 12 MM, 552 STRATOPHON TOP N+ DI AGC
- 5- DIFFUSORE APRIBILE IN METACRILATO ACIDATO SP 17 MM
- 6- SISTEMA DI ILLUMINAZIONE A SCOMPARSA FLOS LIGHT CONTRACT IN TUBI FLUORESCENTI SU LAMIERA IN ACCIAIO ARGENTATA SAGOMATA PER IL DIREZIONAMENTO DELLA LUCE SOSTENUTO DA UN PANNELLO IN LEGNO SP 20 MM
- 7- TRAVE A DOPPIA T H 500 MM VERNICIATA CON SMALTO AD ACQUA IN VISTA
- 8- GRIGLIA IN ACCIAIO PER LA DIFFUSIONE DELL'ARIA SP 13 MM
- 9- SISTEMA DI ILLUMINAZIONE "TREN" CON FARETTI "VIVO" DI ZUMTOBEL SOSTENUTA DA BINARIO IN ALLUMINIO, CON GESTIONE COMPUTERIZZATA LUXMATE
- 10- TRAVE RASTREMATA IN ACCIAIO
- 11- FACCIA STRUTTURALE (VEC) REALIZZATA CON 552 STRATOPHON + STOPRAY SAFIR DI AGC, CAMERA D'ARIA 16 MM, 552 STRATOBEL DI AGC, DOPPIO TELAO A MONTANTI E CORRENTI IN ALLUMINIO SP 50 MM E 70 MM, PANNELLO SANDWICH ISOLANTE 30 MM CON PROFILI IN ACCIAIO A L 30X30 MM DI CHIUSURA, ANCORAGGIO ALLA STRUTTURA PORTANTE CON PROFILI IN ACCIAIO A L 100 MM E 275 MM E PIATTI IN ACCIAIO
- 12- FACCIA VENTILATA CON FINITURA IN PANNELLI DI ALLUMINIO 4 MM, SOTTOSTRUTTURA IN ACCIAIO A L 30X30 MM DI SUPPORTO SAGOMATA PER IL FISSAGGIO, MONTANTE IN ACCIAIO 45X45 MM FISSATO ALLA STRUTURA PRINCIPALE CON ANCORAGGI IN ACCIAIO A L, PANNELLO ISOLANTE 40 MM, MEMBRANA IMPERMEABILIZZANTE, SETTO IN CALCESTRUZZO ARMATO 180 MM, INTONACO 20 MM

DETAIL A: NORTH FAÇADE
VERTICAL SECTION - SCALE 1:25


- 1- SHED ROOFING WITH SHAPED SHEET ALUMINUM OUTER SURFACE, 1 37/64 X 3 5/32" (40X80 MM) WOOD RAFTER, ROOF TRUSS FORMED BY GALVANIZED SHEET STEEL PROFILES FORMING SLOPE (PARALLEL TO PLANE OF SECTION), 2 23/64" (60 MM) BOARD INSULATION ON 6 11/16 X 9 29/64" (170X240 MM) STEEL DOUBLE C-PROFILES, FRAME OF 1 3/16 X 1 31/32" (30X50 MM) STEEL C-PROFILES CONNECTED TO STRUCTURE BY TIE RODS, 1 1/16" (27 MM) SOUNDPROOFING PANEL, FALSE CEILING IN 33/64" (13 MM) GYPSUM BOARD
- 2- BIRD MESH
- 3- FOLDED SHEET ALUMINUM GUTTERING, 1 3/16" (30 MM) BOARD INSULATION, FOLDED SHEET ALUMINUM CLOSURE
- 4- SKYLIGHT WITH ALUMINUM FRAME, 25/64" (10 MM) AGC TEMPERED PLANIBEL CLEAR GLASS, 15/32" (12 MM) AIRSPACE, AGC 552 STRATOPHON TOP N+
- 5- 43/64" (17 MM) THICK OPENING ETCHED METHACRYLATE LIGHT DIFFUSER
- 6- FLOS LIGHT CONTRACT RECESSED FLUORESCENT LIGHTING, SHAPED SILVER-FINISH STEEL SHEETING FOR DIRECTING LIGHT SUPPORTED BY 25/32" (20 MM) THICK WOOD PANEL
- 7- 19 11/16" (500 MM) H I-BEAM PAINTED WITH WATER-BASED ENAMEL PAINT (PARALLEL TO PLANE OF SECTION)
- 8- 33/64" (13 MM) VENTILATION SYSTEM STEEL GRILLE
- 9- ZUMTOBEL TREN LIGHTING WITH ZUMTOBEL VIVO SPOTLIGHTS MOUNTED ON ALUMINUM TRACK WITH LUXMATE COMPUTER OPERATION
- 10- TAPERED STEEL BEAM
- 11- VEC STRUCTURAL FAÇADE FORMED BY AGC 552 STRATOPHON + STOPRAY SAFIR, 5/8" (16 MM) AIRSPACE, AGC 552 STRATOBEL DOUBLE ALUMINUM 1 31/32" (50 MM) AND 2 3/4" (70 MM) THICK CASING, 1 3/16" (30 MM) SANDWICH PANEL INSULATION WITH 1 3/16 X 1 3/16" (30X30 MM) STEEL L-PROFILE CLOSURES, 3 15/16" (100 MM) AND 10 53/64" (275 MM) STEEL L-PROFILES AND STEEL PLATES ANCHORING TO LOAD-BEARING STRUCTURE
- 12- VENTILATED FAÇADE WITH 5/32" (4 MM) ALUMINUM PANEL FINISH, 1 3/16 X 1 3/16" (30X30 MM) STEEL L-PROFILE SUBSTRUCTURE FASTENING, 1 49/64 X 1 49/64" (45X45 MM) STEEL UPRIGHT FIXED TO PRINCIPAL STRUCTURE BY STEEL L-ANCHORS, 1 37/64" (40 MM) BOARD INSULATION, WATERPROOFING MEMBRANE, 7 3/32" (180 MM) REINFORCED CONCRETE STRUCTURE, 25/32" (20 MM) RENDER


DETALLE A: FACHADA NORTE
SECCIÓN VERTICAL - ESCALA 1:25

- 1- CUBIERTA A COBERTIZO CON ACABADO EXTERIOR DE CHAPA DE ALUMINIO CONFORMADA, RISTRELES DE MADERA DE APOYO 40X80 MM, ARMADURA DE CUBIERTA DE PERFILES CONFORMADOS DE CHAPA METÁLICA ZINCADA PARA LA FORMACIÓN DE LA PENDIENTE A LA VISTA, PANEL AISLANTE 60 MM SOBRE BASTIDOR DE PERFILES DE DOBLE C DE ACERO 170X240 MM, BASTIDOR DE PERFILES DE ACERO EN C 30X50 MM CONECTADOS A LA ESTRUCTURA CON TIRANTES, PANEL DE AISLAMIENTO AL SONIDO 27 MM, FALSO TECHO DE CARTÓN-YEZO 13 MM
- 2- RED ANTI GORRIÓN
- 3- CANAL DE AGUAS LLUVIA DE CHAPA DE ALUMINIO PLEGADA, PANEL AISLANTE 30 MM, CHAPA DE ALUMINIO PLEGADA DE CIERRE
- 4- CLARABOYA CON MARCO DE ALUMINIO, VIDRIO PLANIBEL CLARO TEMPRADO 10 MM DE AGC, CÁMARA D'ARIA 12 MM, 552 STRATOPHON TOP N+ DE AGC
- 5- DIFUSOR QUE SE ABRE DE METACRILATO TRATADO CON ACÍDICO ESP 17 MM
- 6- SISTEMA DE ILLUMINACIÓN ESCONDIDO FLOS LIGHT CONTRACT DE TUBOS FLUORESCENTES SOBRE CHAPA DE ACERO PLATEADA CONFORMADA PARA LA DIRECCIONALIDAD DE LA LUZ SOSTENIDA
- 7- POR PANEL DE MADERA ESP 20 MM
- 8- VIGA DE DOBLE T H 500 MM PINTADA CON ESMALTE A AGUA A LA VISTA
- 9- REJILLA DE ACERO PARA LA DIFUSIÓN DEL AIRE ESP 13 MM
- 10- SISTEMA DE ILLUMINACIÓN "TREN" CON FAROLILLOS "VIVO" DE ZUMTOBEL SOSTENUTA POR CARRIL DE ALUMINIO, CON GESTIÓN INFORMATIZADA LUXMATE
- 11- VIGA AHUSADA DE ACERO
- 12- FACHADA ESTRUCTURAL (VEC) REALIZADA CON 552 STRATOPHON + STOPRAY SAFIR DE AGC, CÁMARA DE AIRE 16 MM, 552 STRATOBEL DE AGC, DOBLE BASTIDOR DE MONTANTES Y TRAVESAS DE ALUMINIO ESP 50 MM Y 70 MM, PANEL SANDWICH AISLANTE 30 MM CON PERFILES DE ACERO EN L 30X30 MM DE CIERRE, ANCLAJE A LA ESTRUCTURA PORTANTE CON PERFILES DE ACERO EN L 100 MM Y 275 MM Y PLACAS DE ACERO
- 13- FACHADA VENTILADA CON ACABADO DE PANELS DE ALUMINIO 4 MM, ESTRUCTURA SECUNDARIA DE ACERO EN L 30X30 MM DE SOPORTE CONFORMADA PARA LA FIJACIÓN, MONTANTE DE ACERO 45X45 MM FIJADO A LA ESTRUCTURA PRINCIPAL CON ANCLAJES DE ACERO EN L PANEL AISLANTE 40 MM, MEMBRANA IMPERMEABILIZANTE, TABIQUE DE HORMIGÓN ARMADO 180 MM, ENFOSCADO 20 MM

DETAIL A: NORDFASSADE
VERTIKALSCHNITT - MASSSTAB 1:25

- 1- SHEDDACH MIT EXTERNEM FINISH AUS GEFORMTEM ALUMINIUMBLECH, HOLZLEISTEN ZUR AUFLAGE 40X80 MM, DACHSTUHL AUS GEFORMTEM ZINKBLECHPROFILEN ZUR GEFÄLLEBILDUNG, DÄMMPANEEL 60 MM AUF STAHLRAHMEN AUS DOPPEL-C-PROFILEN 170X240 MM, STAHLRAHMEN AUS C-PROFILEN 30X50 MM MIT ZUGSTREBEN AUF DER STRUKTUR BEFESTIGT, SCHALLDÄMMENDES PANEEL 27 MM, ABEHGÄNGTE DECKE AUS GIPSkarton 13 MM
- 2- VOGELGITTER
- 3- REGENRINNE AUS GEBOGENEM ALUMINIUMBLECH, DÄMMPANEEL 30 MM, GEBOGENES ALUMINIUMBLECH ALS ABSCHLUSS
- 4- OBERLICHT MIT ALUMINIUMRAHMEN, KLARES GEHÄRTE PLANIBEL GLAS 10 MM VON AGC, LUFTRAUM 12 MM, 552 STRATOPHON TOP N+ VON AGC
- 5- ZU ÖFFNENDER DIFFUSER AUS GEÄTZTEM METHACRYLAT 17 MM
- 6- LEUCHTSTOFFRÖHREN VON FLOS LIGHT CONTRACT MIT SILBERBESCHICHTETEM GEFORMTEM STAHLBLECHREFLEKTOR AUF HOLZPANEEL 20 MM
- 7- DOPPEL-T-TRÄGER H 500 MM MIT
- 8- LÜFTUNGSROST AUS STAHL 13 MM
- 9- LICHTSYSTEM "TREN" MIT STRAHLERN "VIVO" VON ZUMTOBEL AUF ALUMINIUMSCHIENE MIT LUXMATE-STEUERGERÄT
- 10- SICH VERJÜNGENDER STAHLTRÄGER
- 11- FASSADE (VEC) AUS 552 STRATOPHON + STOPRAY SAFIR VON AGC, LUFTRAUM 16 MM, 552 STRATOBEL VON AGC, DOPPELRAHMEN MIT GURTEN UND PFEILERN AUS ALUMINIUM 50 MM UND 70 MM, SANDWICHPANEEL 30 MM MIT L-FÖRMIGEN STAHLPROFILEN 30X30 MM ALS ABSCHLUSS, VERANKERUNG AN DER TRAGENDEN STRUKTUR MIT L-FÖRMIGEN STAHLPROFILEN 100 MM UND 275 MM UND STAHLPLATTEN
- 12- HINTERLÜFTETE FASSADE MIT ALUMINIUMPANEELS 4 MM, STÜTZENDE L-FÖRMIGE UNTERSTRUKTUR AUS STAHL 30X30 MM, MIT L-FÖRMIGEN ANKERN AN DER HAUPTRUSTRUKTUR BEFESTIGTE STAHLTRÄGER 45X45 MM, DÄMMPANEEL 40 MM, WASSERABWEISENDEN MEMBRAN, STAHLBETONWAND 180 MM, PUTZ 20 MM


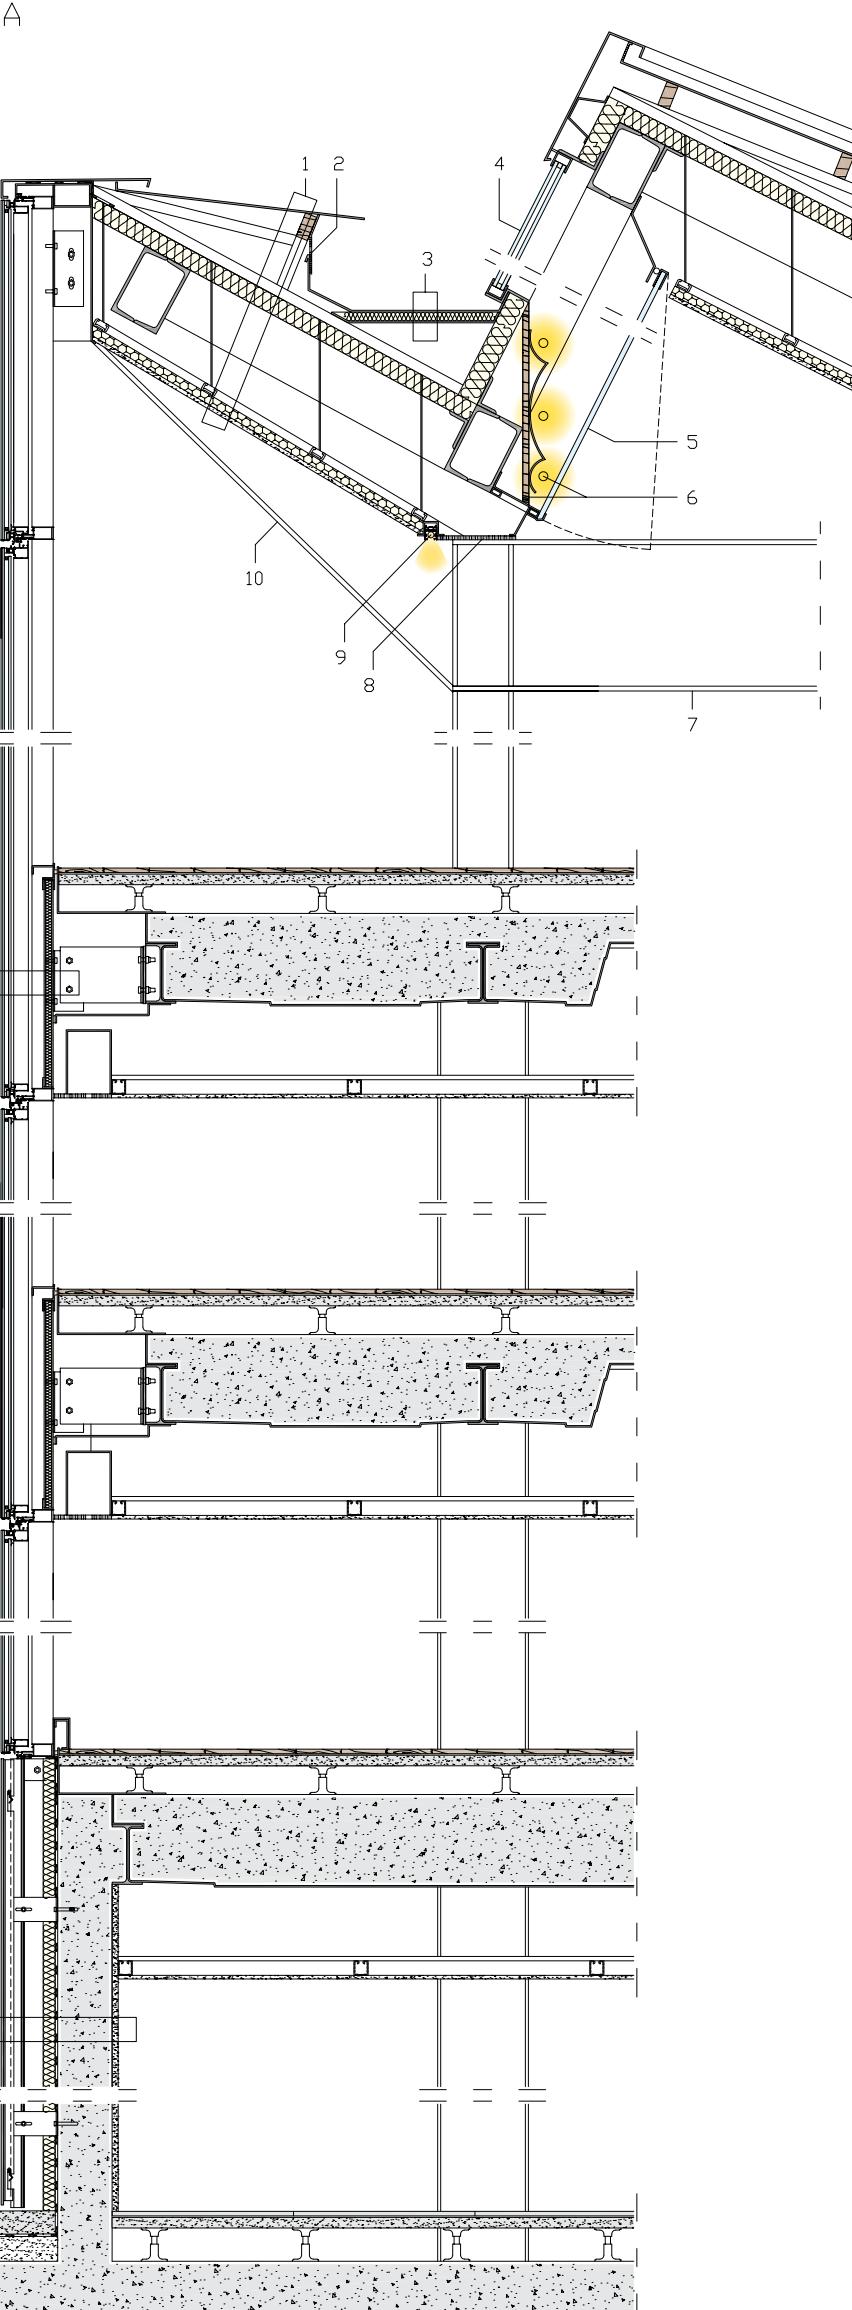


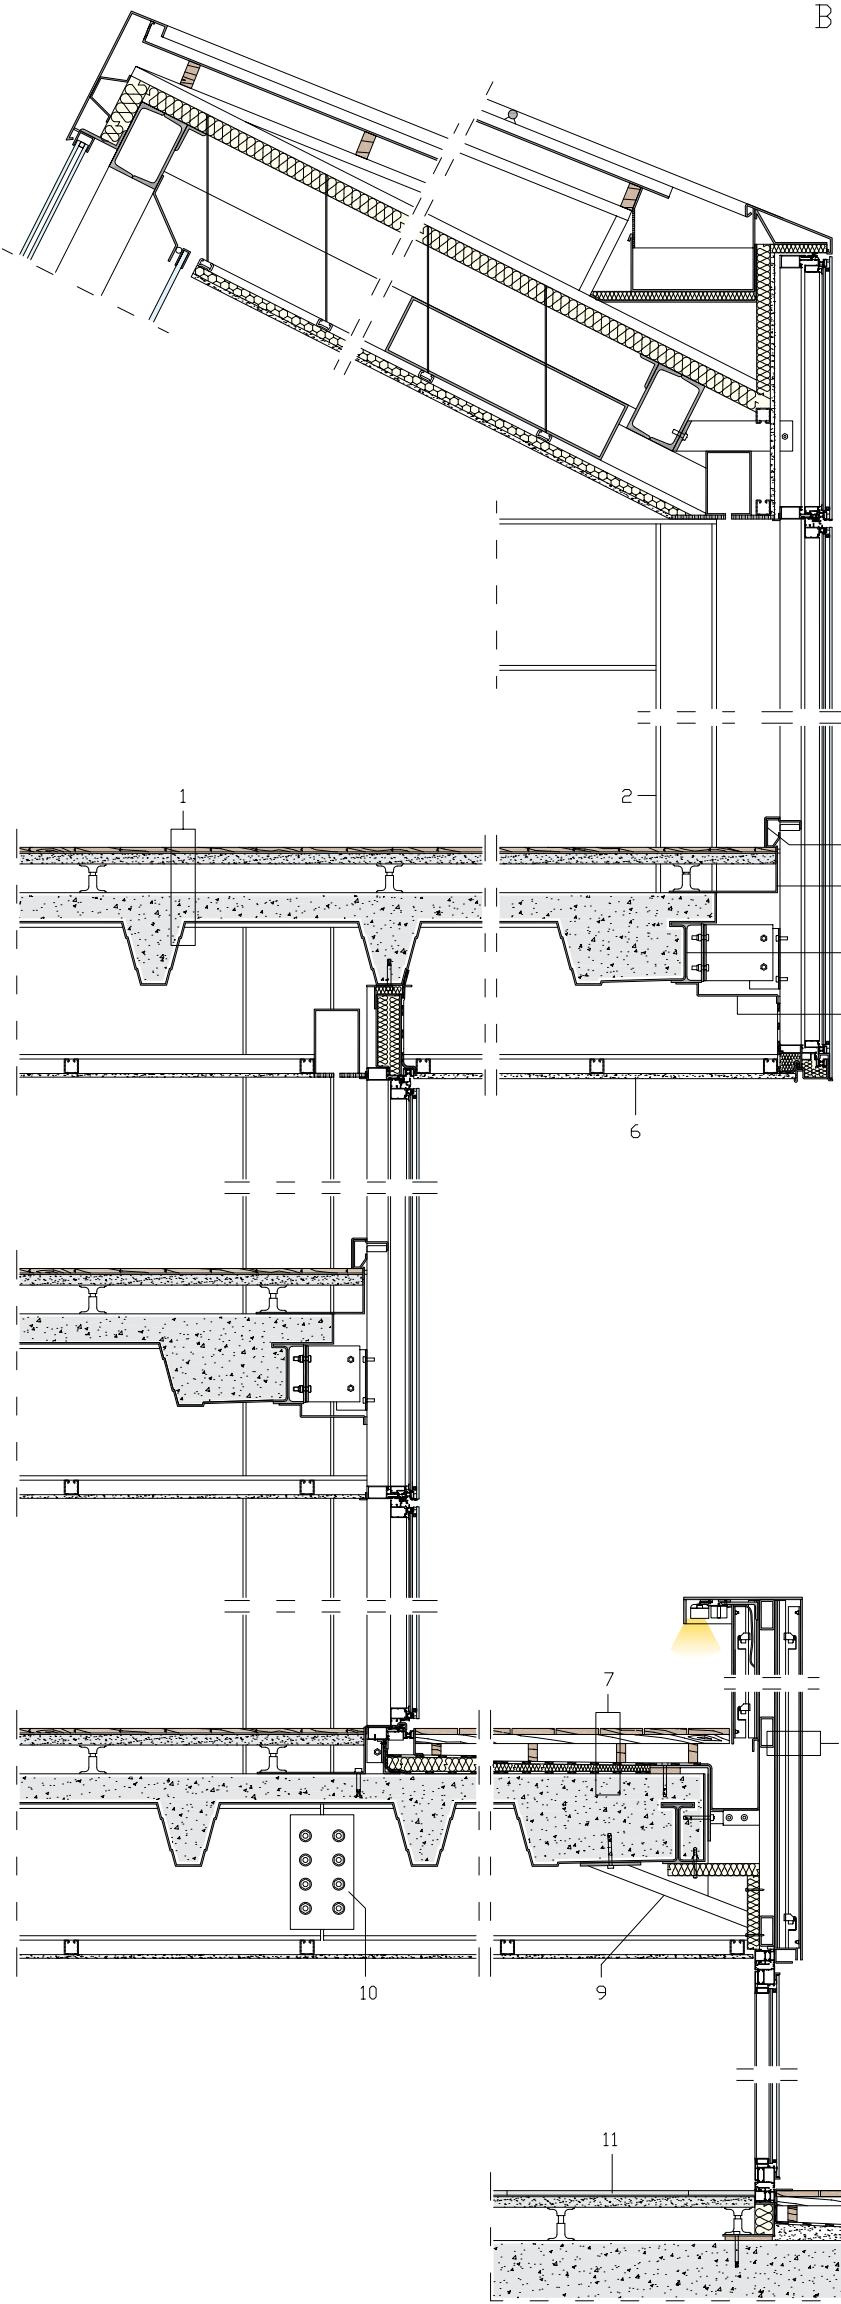

- DETALLE B: PATIO CENTRAL**
SECCIÓN VERTICAL - ESCALA 1:25
- 1- PAVIMENTO FLÓTANTE CON ACABADO DE PARQUET LAMINADO "PARQCOLOR" DE ABET LAMINATI 15 MM, COLOCADO EN SECO SOBRE COLCHONETA DE AISLAMIENTO AL SONIDO, YESO REFORZADO CON FIBRA DE VIDRIO 35 MM, JUNTAS DE ALUMINIO PARA LA REGULACIÓN DE LA ALTURA H 95 MM, FORJADO DE CHAPA ONDULADA DE ACERO PARA GRANDES LUces CON COLADA DE HORMIGÓN COLABORANTE H MÁX 300 MM, VIGA DE ACERO IPE 450 A LA VISTA
2- VIGA DE ACERO HEB 200 MM PINTADA CON ESMALTE A AGUA A LA VISTA
3- BANDA RODAPIÉ QUE SE ABRE PARA EL MANTENIMIENTO DE PERFILES DE ACERO CONFORMADOS
4- CHAPA PLEGADA PARA EL

DETAIL B: INNENHOF
VERTIKALSCHNITT - MASSSTAB 1:25

- 1- AUF SCHALLDÄMMENDER MATIE TROCKEN VERLEGETER SCHWIMMENDER PARKETTBODEN MIT "PARQCOLOR"-LAMINAT VON ABET LAMINATI 15 MM, GLASFASERVERSTÄRKTER GIPS 35 MM, HÖHENVERSTELLBARE ALUMINIUMELEMENTE H 95 MM, DECKE AUS VERSTÄRKTEM TRAPEZBLECH MIT BETONLAGE H MAX 300 MM, STAHLTRÄGER IPE 450
2- STAHLTRÄGER HEB 200 MIT WASSERLOSICHEN LACK GESTRICHEN
3- FÜR WARTUNGSZWECKE ZU ÖFFNENDE FUSSBODENLEISTE AUS GEFORMTEN STAHLPROFILEN
4- GEBOGENES BLECH ALS DECKENABSCHLUSS
5- STAHLTRÄGER IPE 200 ZUR DECKENSTÜTZE
6- AUßenFINISH DES ÜBERHANGS MIT

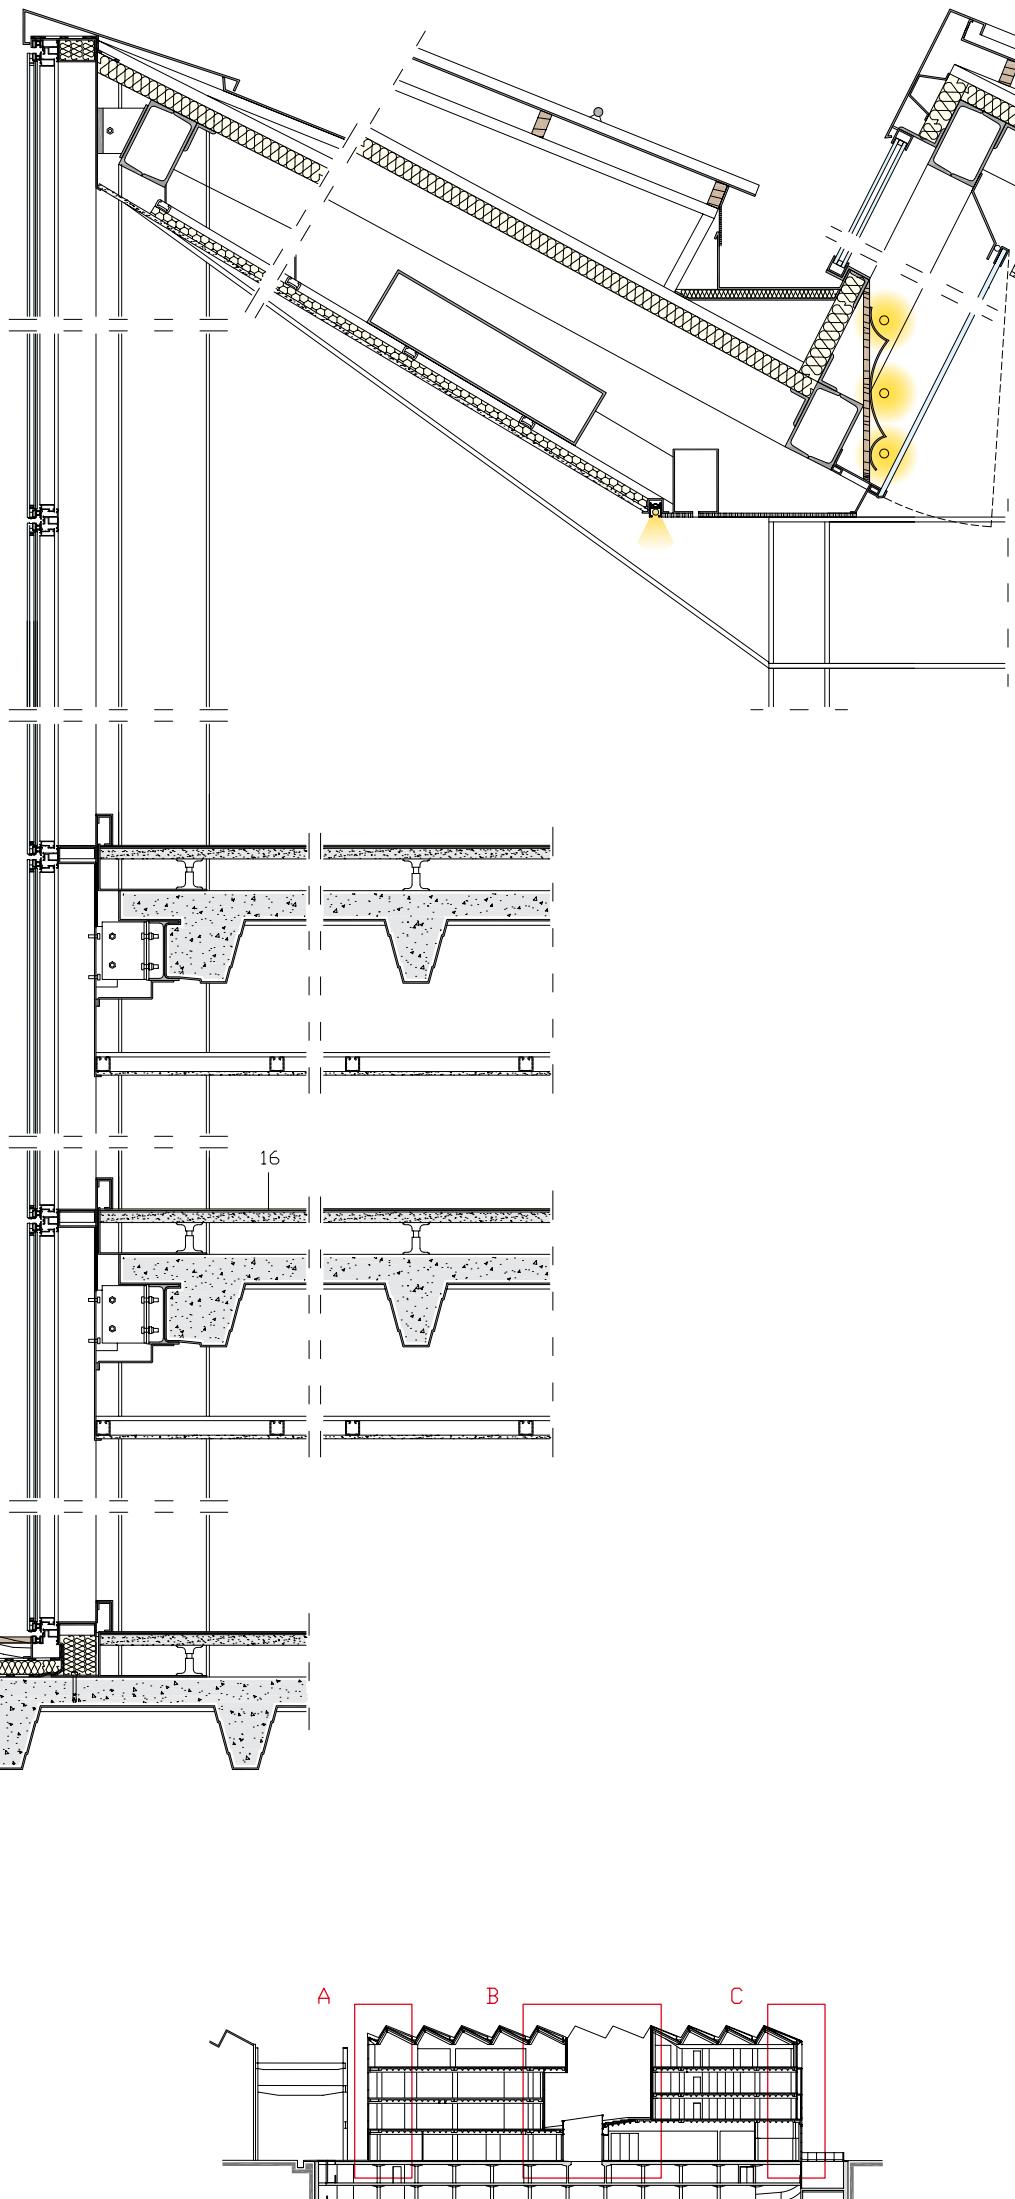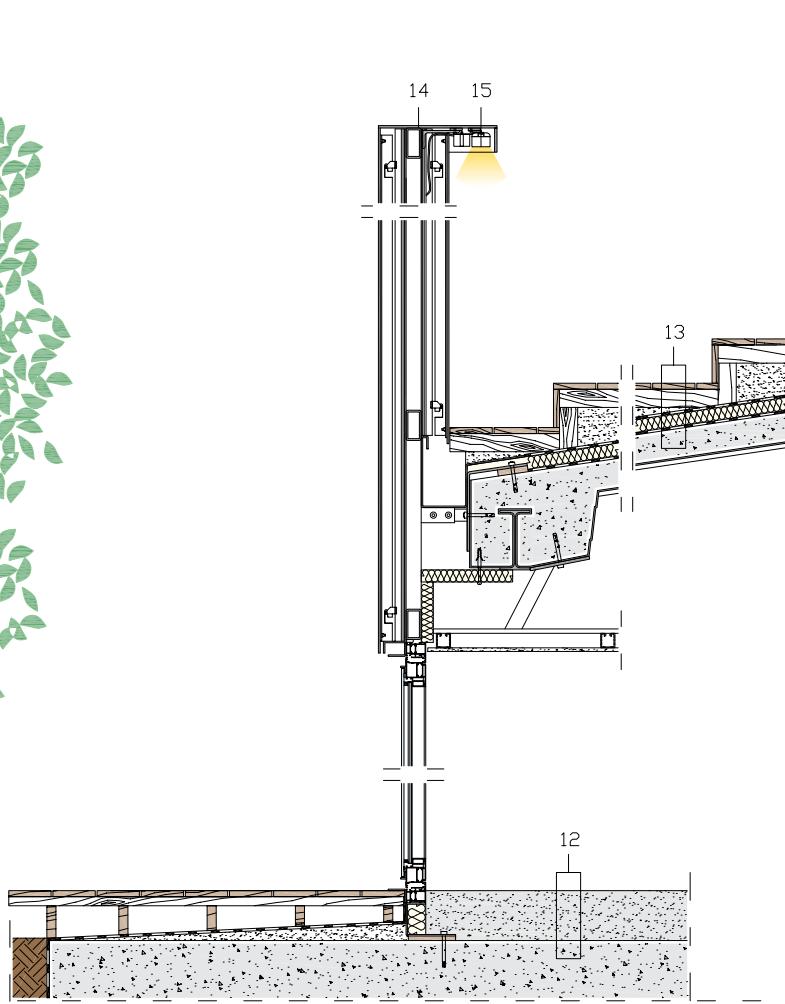



FINITURA DEL SOLAIO
5- TRAVE IN ACCIAIO IPE 200
DI SUPPORTO DEL SOLAIO
6- FINITURA ESTERNA DELL'AGGETTO
IN CARTONGESSO IDRULICO PER ESTERNI
17 MM CON TELAIO IN PROFILI DI ACCIAIO
A C 48x48 MM DI SUPPORTO
7- PAVIMENTAZIONE ESTERNA IN LEGNO
DI IPÉ 25 MM, SOTTOSTRUTTURA
IN TRAVETTI DI LEGNO 30x30 MM,
CORRENTI IN LEGNO DI ALTEZZA VARIABILE,
MEMBRANA IMPERMEABILIZZANTE,
PANNELLO ISOLANTE IN VETRO CELLULARE,
MEMBRANA IMPERMEABILIZZANTE
8- PARETE INTERNA DEL PATIO IN
PANNELLI DI ALLUMINIO 4 MM,
SOTTOSTRUTTURA A L 40x40 MM
CON FISSAGGI PUNZIATI IN ALLUMINIO,
MONTANTE IN ACCIAIO SAGOMATO
DI SUPPORTO, STRUTTURA PORTANTE
A MONTANTI E CORRENTI IN ACCIAIO
A SEZIONE SCATOLARE 50x100 MM
9- STAFFA IN ACCIAIO DI
COLLEGAMENTO DELLA FACCIATA
ALLA STRUTTURA PORTANTE
10- RACCORDO DELLE TRAVI CON
PIATTO IN ACCIAIO E BULLONI

11- PAVIMENTAZIONE GALLEGGIANTE
IN GRES PORCELLANATO
"BUXY" COLORE CENDRE
DI COTTO D'ESTE 14 MM
12- PAVIMENTAZIONE IN CEMENTO
LEVIGATO 165 MM, SOLAIO
IN CALCESTRUZZO ARMATO
13- PAVIMENTAZIONE DELLA TERRAZZA A
GRADONI IN LEGNO DI IPÉ 25 MM,
SOTTOSTRUTTURA IN TRAVETTI DI
LEGNO 30x50 MM CON ALLENAMENTO
DI SPESORE VARIABILE, MEMBRANA
IMPERMEABILIZZANTE, PANNELLO
ISOLANTE IN VETRO CELLULARE,
MEMBRANA IMPERMEABILIZZANTE.
SOLAIO INCINUATO IN LAMIERA
GRECATA IN ACCIAIO PER
GRANDI LUCI CON GETTO IN
CALCESTRUZZO COLLABORANTE
14- FINITURA PERIMETRALE DEL
PARAPETTO IN PIATTI DI ACCIAIO
15- SISTEMA DI ILLUMINAZIONE
PERIMETRALE SULLA TERRAZZA
CON FARETTI DI ZUMTOBEL
16- PAVIMENTAZIONE GALLEGGIANTE
CON FINITURA IN MATERIALE TESSILE
PLASTICO "TATAMI" DI LIUNI
10- RACCORDO DELLE TRAVI CON
PIATTO IN ACCIAIO E BULLONI

IN 43/64" (17 MM) WATERPROOF
GYPSUM BOARD FOR EXTERIOR
USE WITH SUPPORTING FRAME
OF 1 57/64 X 1 57/64" (48x48 MM)
STEEL C-PROFILES
7- DECKING IN 63/64" (25 MM) IPE WOOD
BOARDS, 1 3/16 X 1 3/16" (30x30 MM)
WOOD JOISTS, WOOD BEARERS
IN DIFFERENT HEIGHTS, WATERPROOFING
MEMBRANE, CELLULAR GLASS BOARD
INSULATION, WATERPROOFING MEMBRANE
8- PATIO WALL IN 5/32" (4 MM) ALUMINIUM
PANELS, 1 37/64 X 1 37/64" (40x40 MM)
L-SUBSTRUCTURE WITH ALUMINIUM
POINT FASTENERS, SHAPED STEEL
UPRIGHT SUPPORT, LOAD-BEARING
STRUCTURE IN 1 31/32 X 3 15/16"
(50x100 MM) STEEL BOX-PROFILES
9- STEEL STIRRUP CONNECTING FAÇADE
TO LOAD-BEARING STRUCTURE
10- BOLTED STEEL PLATE CONNECTING BEAMS
11- FLOATING FLOOR WITH COTTO D'ESTE
35/64" (14 MM) BUXY "CENDRE"
PORCELAIN STONE FINISH
12- 6 1/2" (165 MM) HONED CONCRETE
FLOOR, REINFORCED CONCRETE SLAB
13- STEPPED PAVEMENT DECKING


IN 63/64" (25 MM) IPE WOOD
BOARDS, 1 3/16 X 1 31/32"
(30x50 MM) WOOD BEARERS IN
DIFFERENT WIDTHS, WATERPROOFING
MEMBRANE, CELLULAR GLASS
BOARD INSULATION, WATERPROOFING
MEMBRANE, SLOPING COMPOSITE
SLAB OF CONCRETE FILL
OVER CORRUGATED SHEETING
FOR LARGE SPANS
14- PARAPET PERIMETER FINISH
IN STEEL PLATES
15- PERIMETER TERRACE LIGHTING
WITH ZUMTOBEL SPOTLIGHTS
16- FLOATING FLOOR WITH LIUNI TATAMI
PLASTIC TEXTILE FINISH

ACABADO DEL FORJADO
5- VIGA DE ACERO IPE 200 DE
SOPORTE DEL FORJADO
6- ACABADO EXTERIOR DE LA SALIENTE
DE CARTÓN-YESO HIDRÁULICO
PARA EXTERIORES 17 MM CON
BASTIDOR DE PERFILES DE ACERO
EN C 48x48 MM DE SOPORTE
7- PAVIMENTO EXTERIOR DE MADERA
DE IPÉ 25 MM, ESTRUCTURA SECUNDARIA
DE VIGUETAS DE MADERA
30x30 MM, TRAVERSAS DE MADERA
DE ALTURA VARIABLE, MEMBRANA
IMPERMEABILIZANTE, PANEL
AISLANTE DE VIDRIO CELULAR,
MEMBRANA IMPERMEABILIZANTE
8- PARED INTERNA DEL PATIO DE PANELES
DE ALUMINIO 4 MM, ESTRUCTURA
SECUNDARIA EN L 40x40 MM CON
FIJACIONES PUNTUALES DE ALUMINIO,
MONTANTE DE ACERO CONFORMADO
DE SOPORTE, ESTRUCTURA PORTANTE DE
MONTANTES Y TRAVERSAS DE ACERO
DE SECCIÓN DE ALMA VACÍA 50x100 MM
9- ESTRIBO DE ACERO DE CONEXIÓN DE LA
FACHADA A LA ESTRUCTURA PORTANTE
10- CONEXIÓN DE LAS VIGAS CON

PLACA DE ACERO Y TUERCAS
11- PAVIMENTO FLOTANTE CON
ACABADO DE GRES PORCELANADO
"BUXY" COLOR CENDRE
DE ARCILLA COTTO D'ESTE 14 MM
12- PAVIMENTO DE CEMENTO
LUSTRADO 165 MM, FORJADO
DE HORMIGÓN ARMADO
13- PAVIMENTO DE LA TERRAZA DE
ESCALONES DE MADERA DE IPÉ 25 MM,
ESTRUCTURA SECUNDARIA DE VIGUETAS
DE MADERA 30x50 MM CON APOYO
DE ESPESORES VARIABLES, MEMBRANA
IMPERMEABILIZANTE, PANEL AISLANTE
DE VIDRIO CELULAR, MEMBRANA
IMPERMEABILIZANTE, FORJADO INCLINADO
DE CHAPA ONDULADA DE ACERO PARA
GRANDES LUCES CON COLADA DE
HORMIGÓN COLABORANTE
14- ACABADO PERIMETRAL DEL
PARAPETO DE PLACAS DE ACERO
15- SISTEMA DE ILUMINACIÓN
PERIMETRAL SOBRE LA TERRAZA
CON FAROLILLOS DE ZUMTOBEL
16- PAVIMENTO FLOTANTE CON
ACABADO DE MATERIAL TEXTIL
PLÁSTICO "TATAMI" DE LIUNI
10- CONEXIÓN DE LAS VIGAS CON

GIPSkarton für externe
bereiche 17 mm und stahlrahmen
aus c-profilen 48x48 mm
7- aussenboden aus ipé-holz 25 mm,
unterstruktur aus holzleisten
30x30 mm, unterschiedlich
hohe holzgurte, wasserabweisende
membran, dämmpaneel
decke mit gefälle aus verstärktem
trapezblech mit betonlage
14- umlaufendes finish
der brüstung aus stahlplatten
15- umlaufende terrassenbeleuchtung
mit strahlern von zumtobel
16- schwimmender boden mit
finish aus synthetikgewebe
"tatami" von liuni
9- stahlstrebe zur verbindung
der fassade mit der
tragenden struktur
10- verbindung der träger
mit stahlplatte und bolzen
11- schwimmender boden mit
aschegrauen (cendre)
dekoplatten "buxy"
von cotto d'este 14 mm
12- boden aus geglättetem

BETON 165 MM, STAHLBETONDECKE
13- TERRASSENBODEN AUS IPÉ-HOLZSTUFEN
25 MM, UNTERSTRUKTUR AUS
HOLZLEISTEN 30X50 MM MIT
VERSCHIEDEN DICHER AUFLAGE,
WASSERABWEISENDE MEMBRAN,
DÄMPPANEEL AUS SCHAUMGLAS,
WASSERABWEISENDE MEMBRAN,
DECKE MIT GEFÄLLE AUS VERSTÄRKTEM
TRAPEZBLECH MIT BETONLAGE
14- UMLAUFENDES FINISH
DER BRÜSTUNG AUS STAHLPLATTEN
15- UMLAUFENDE TERRASSENBELEUCHTUNG
MIT STRAHLERN VON ZUMTOBEL
16- SCHWIMMENDER BODEN MIT
FINISH AUS SYNTHETIKGEWEBE
"TATAMI" VON LIUNI
9- STAHLSTREBE ZUR VERBINDUNG
DER FASADE MIT DER
TRAGENDEN STRUKTUR
10- VERBINDUNG DER TRÄGER
MIT STAHLPLATTE UND BOLZEN
11- SCHWIMMENDER BODEN MIT
ASCHEGRAUEN (CENDRE)
DEKOPLATTEN "BUXY"
VON COTTO D'ESTE 14 MM
12- BODEN AUS GEGLÄTTETEM

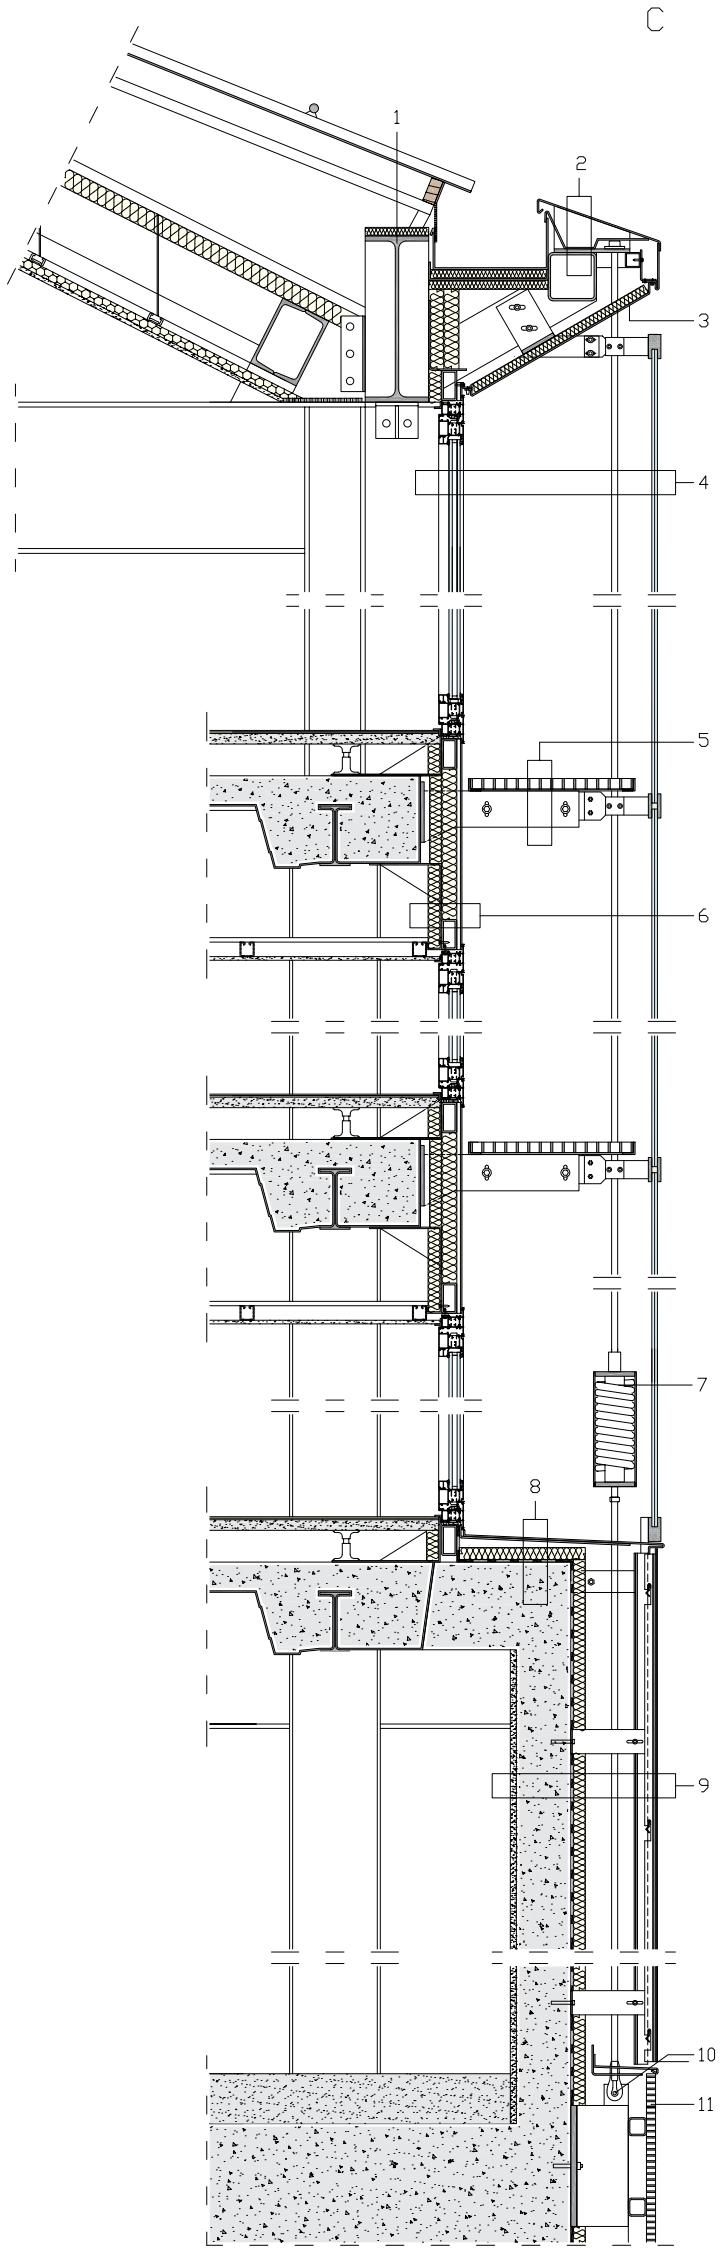

**DETtaglio C: Facciata Sud
SEZIONE VERTICALE - SCALA 1:25**

- 1- TRAVE A DOPPIA T H 550 MM PER IL SUPPORTO DEL SISTEMA DI FACCIAI
- 2- DOPPIA SCossalina IN LAMIERA DI ALLUMINIO SAGOMATA PER LA FORMAZIONE DELLA PENDENZA, PROFILIO IN ACCIAIO A SEZIONE SCATOLARE 160x160 MM PER IL SOSTEGNO DELLO SPORTO COLLEGATO ALLA TRAVE TRAMITE STAFFA IN ACCIAIO
- 3- FINITURA DELL'INTRADOSSO IN LAMIERA DI ALLUMINIO PIEGATA E PANNELO ISOLANTE 30 MM
- 4- FACCIAI A DOPPIA PELLE CON INFISI ESTERNI IN ALLUMINIO E VETRO STRATIFICATO 9+9 APPESI AL TIRANTE DI ACCIAIO Ø 20 MM E INFISI INTERNI IN ALLUMINIO E VETROCAMERA 10/16/10 MM FISSATI ALLA STRUTTURA CON STAFFE IN ACCIAIO E BULLONI
- 5- BALLATOIO IN GRIGLIATO METALLICO ZINCATO SP 35 E PROFILI IN ACCIAIO A L 40x40 MM, MENSOLA IN ACCIAIO DI SUPPORTO CON STAFFA IN ACCIAIO DI COLLEGAMENTO AL SOLAIO
- 6- FINITURA IN PANNELLI DI ALLUMINIO

PIEGATI SU TELAIO IN PROFILI DI ACCIAIO A SEZIONE SCATOLARE 50X100 MM E DOPPIO PANNELO ISOLANTE 50 + 40 MM

- 7- MOLLA IN ACCIAIO PER IL TENSIONAMENTO DEL TIRANTE IN ALLOGGIAMENTO CILINDRICO DI ACCIAIO
- 8- FINITURA IN LAMIERA PIEGATA, LAMIERA DI ACCIAIO CALPESTABILE, PANNELO ISOLANTE 40 MM, MEMBRANA IMPERMEABILIZZANTE, CORDOLO IN CALCESTRUZZO ARMATO
- 9- FACCIAI VENTILATA CON FINITURA IN LASTRE DI GRES PORCELLANATO "KERLITE BUZY" COLORE GRIGIO INDUSTRIALE CENDRE DI COTTO D'ESTE 100X300 CM SP TWIN 3+3 MM, COLLANTE STRUTTURALE 5 MM, SOTTOSTRUTURA IN ACCIAIO A L 30X30 MM SAGOMATA PER IL FISSAGGIO, MONTANTE IN ACCIAIO 45x45 MM FISSATO ALLA STRUTTURA CON ANCORAGGI IN ACCIAIO A L PANNELO ISOLANTE 40 MM, MEMBRANA IMPERMEABILIZZANTE, SETTO IN CALCESTRUZZO ARMATO 18 MM, INTONACO 20 MM
- 10- ANCORAGGIO DEL TIRANTE
- 11- GRIGLIA PER LA VENTILAZIONE DEL PIANO INTERRATO SU TELAIO DI PROFILI IN ACCIAIO A SEZIONE SCATOLARE 60X60 MM

**DETAIL C: SOUTH FAÇADE
VERTICAL SECTION - SCALE 1:25**

- 1- 21 1/32" (550 MM) STEEL I-BEAM SUPPORTING FAÇADE
- 2- DOUBLE ALUMINUM FLASHING SHAPED TO FORM SLOPE, 6 19/64 X 6 19/64" (160x160 MM) BOX PROFILE SUPPORTING BEAM BY STEEL STIRRUP
- 3- FOLDED SHEET ALUMINUM FINISH ON BOTTOM OF BEAM AND 1 3/16" (30 MM) BOARD INSULATION
- 4- DOUBLE-SKIN FAÇADE WITH EXTERIOR ALUMINUM GLAZING UNITS WITH 23/64 + 23/64" (9+9 MM) LAMINATED GLASS HUNG FROM Ø 25/32" (20 MM) STEEL TIE RODS AND INTERIOR ALUMINUM DOUBLE GLAZING UNITS WITH 25/64 - 5/8 - 25/64" (10/16/10 MM) GLASS BOLTED TO STRUCTURE BY STEEL STIRRUPS
- 5- PLATFORM FORMED BY 1 3/8" (35 MM) THICK GALVANIZED METAL GRILL AND 1 37/64 X 1 37/64" (40x40 MM) L-PROFILES, SUPPORTING STEEL BRACKET WITH STEEL STIRRUP CONNECTING TO SLAB
- 6- CLADDING IN FOLDED ALUMINUM PANELS

ON FRAME OF 1 31/32 X 3 15/16" (50x100 MM) STEEL BOX PROFILES AND 1 31/32 + 1 37/64" (50 + 40 MM)

- 7- DOUBLE BOARD INSULATION
- 8- STEEL SPRING IN CYLINDRICAL STEEL HOUSING TENSIONING TIE ROD
- 9- FOLDED ALUMINUM CLADDING, WALKABLE SHEET STEEL 1 37/64" (40 MM) BOARD INSULATION, WATERPROOFING MEMBRANE, REINFORCED CONCRETE EDGING
- 10- VENTILATED FAÇADE WITH 39 3/8 X 118 7/64" (100x300 CM), TWIN 1/8 + 1/8" (3+3 MM) THICK COTTO D'ESTE INDUSTRIAL GREY CENDRE KERLITE BUZY PORCELAIN STONE TILES, 13/64" (5 MM) STRUCTURAL GLUE, 1 3/16 X 1 3/16" (30x30 MM) SHAPED STEEL L-SUBSTRUCTURE FASTENING, 1 49/64 X 1 49/64" (45x45 MM) UPRIGHT FIXED TO STRUCTURE WITH STEEL L-ANCHORS, 1 37/64" (40 MM) BOARD INSULATION, WATERPROOFING MEMBRANE, 7 3/32" (180 MM) REINFORCED CONCRETE STRUCTURE, 25/32" (20 MM) RENDER
- 11- BASEMENT FLOOR VENTILATION GRILLE ON 2 23/64 X 2 23/64" (60x60 MM) STEEL BOX PROFILES

**DETALLE C: FACHADA SUR
SECCIÓN VERTICAL - ESCALA 1:25**

- 1- VIGA DE DOBLE T H 550 MM PARA EL SOPORTE DEL SISTEMA DE FACHADA
- 2- DOBLE VIERTAEQUAS DE CHAPA DE ALUMINIO CONFORMADA PARA LA FORMACIÓN DE LA PENDIENTE, PROFIL DE ACERO DE SECCIÓN DE ALMA VACÍA 160x160 MM PARA EL SOSTÉN DE LA SALIENTE CONECTADO A LA VIGA MEDIANTE ESTRIBO DE ACERO
- 3- ACABADO DEL INTRADOSO DE CHAPA DE ALUMINIO PLEGADA Y PANEL AISLANTE 30 MM
- 4- FACHADA DE DOBLE PIEL CON CARPINTERÍA EXTERIOR DE ALUMINIO Y VIDRIO ESTRATIFICADO 9+9 COLGADOS AL TIRANTE DE ACERO Ø 20 MM Y CARPINTERÍAS INTERNAS DE ALUMINIO Y VIDRIO DOBLE CON CÁMARA DE AIRE 10/16/10 MM FIJADOS A LA ESTRUCTURA CON ESTRIBOS DE ACERO Y TUERCAS
- 5- DESCANSILLO DE REJILLA METÁLICA ZINCADA ESP 35 Y PROFILES DE ACERO EN L 40x40 MM, MENSULA DE ACERO DE SOPORTE CON ESTRIBO DE ACERO DE CONEXIÓN AL FORJADO
- 6- ACABADO DE Paneles de ALUMINIO PLEGADOS SOBRE BASTIDOR

DE PERFILES DE ACERO DE SECCIÓN DE ALMA VACÍA 50X100 MM Y DOBLE PANEL AISLANTE 50 + 40 MM

- 7- MUELLE DE ACERO PARA LA TENSIÓN DEL TIRANTE EN ALOJAMIENTO CILÍNDRICO DE ACERO
- 8- ACABADO DE CHAPA PLEGADA, CHAPA DE ACERO TRANSITABLE, PANEL AISLANTE 40 MM, MEMBRANA IMPERMEABILIZANTE, CORDÓN DE HORMIGÓN ARMADO
- 9- FACHADA VENTILADA CON ACABADO DE PLACAS DE GRES PORCELANADO "KERLITE BUZY" COLOR CENDRE GRIS INDUSTRIAL DE COTTO D'ESTE 100X300 CM ESP TWIN 3+3 MM, PEGAMENTO ESTRUCTURAL 5 MM, ESTRUCTURA SECUNDARIA DE ACERO EN L 30X30 MM CONFORMADA PARA LA FIJACIÓN, MONTANTE DE ACERO 45x45 MM FIJADO A LA ESTRUCTURA CON ANCLAJES EN L PANEL AISLANTE 40 MM, MEMBRANA IMPERMEABILIZANTE, TABIQUE DE HORMIGÓN ARMADO 18 MM, ENFOSCADO 20 MM
- 10- ANCLAJE DEL TIRANTE
- 11- REJILLA PARA LA VENTILACIÓN DE LA PLANTA DE SÓTANOS SOBRE BASTIDOR DE PROFILES DE ACERO DE SECCIÓN DE ALMA VACÍA 60X60 MM

**DETAIL C: SÜDFASSADE
VERTIKALSCHNITT - MASSSTAB 1:25**

- 1- DOPPEL-T-TRÄGER 550 MM ALS FASSADENSTÜTZE
- 2- DOPPLTE ABDECKUNG AUS GEFORMTEM ALUMINIUM ZUR GEFLÄCHEBILDUNG, MIT STAHLSTREBE AM TRÄGER VERBUNDENES KASTENPROFIL AUS STAHL 160X160 MM ZUR STÜTZE DES ÜBERHANGS
- 3- ABSCHLUSS DES ZWISCHENRAUMS AUS GEBOGENEM ALUMINIUMBLECH UND DÄMPPANEEL 30 MM
- 4- DOPPELWÄNDIGE FASSADE AUS EXTERNEN AN STAHLSTREBEN Ø 20 MM HÄNGENDEN ALUMINIUMRAHMEN MIT VERBUNDGLAS 9+9 UND INTERNEN MIT STAHLSTREBEN UND BOLZEN AUF DER STRUKTUR BEFESTIGTEN ALUMINIUMRAHMEN MIT ISOLIERGLAS 10/6/10 MM
- 5- BALKON AUS VERZINKTEM METALLROST 35 MM UND L-FÖRMIGEN STAHLPROFILEN 40x40 MM, STÜTZENDE STAHLKONSOLE MIT STAHLSTREBE ALS VERBINDUNG ZUR DECKE
- 6- FINISH AUS GEBOGENEN ALUMINIUMPANELS AUF STAHLRAHMEN AUS KASTENPROFILEN 50X100 MM UND DOPPELTEM DÄMPPANEEL 50 + 40 MM
- 7- STAHLFEDER IN STAHLZYLINDER ZUR STREBENSANSPANNUNG
- 8- FINISH AUS GEBOGENEM BLECH, BEGEHABES STAHLBLECH, DÄMPPANEEL 40 MM, WASSERABWEISENDE MEMBRAN, STAHLBETONRING
- 9- HINTERLÜFTETE FASSADE MIT FINISH AUS CENDRE INDUSTRIEGRAUEN DEKORPLATTEN "KERLITE BUZY" VON COTTO D'ESTE 100X300 CM, TWIN 3+3 MM, STRUKTURELLEN KLEBSTOFF 5 MM, L-FÖRMIGE UNTERSTRUKTUR AUS STAHL 30X30 MM ZUR BEFESTIGUNG, MIT L-FÖRMIGEN STAHLANKERN AN DER STRUKTUR BEFESTIGTER STAHLPEILER 45x45 MM, DÄMPPANEEL 40 MM, WASSERABWEISENDE MEMBRAN, STAHLBETONWAND 180 MM, PUTZ 20 MM
- 10- VERANKERUNG DER ZUGSTREBE
- 11- LÜFTUNGSPOST DES UNTERGESCHOSSES AUF STAHLRAHMEN AUS KASTENPROFILEN 60X60 MM

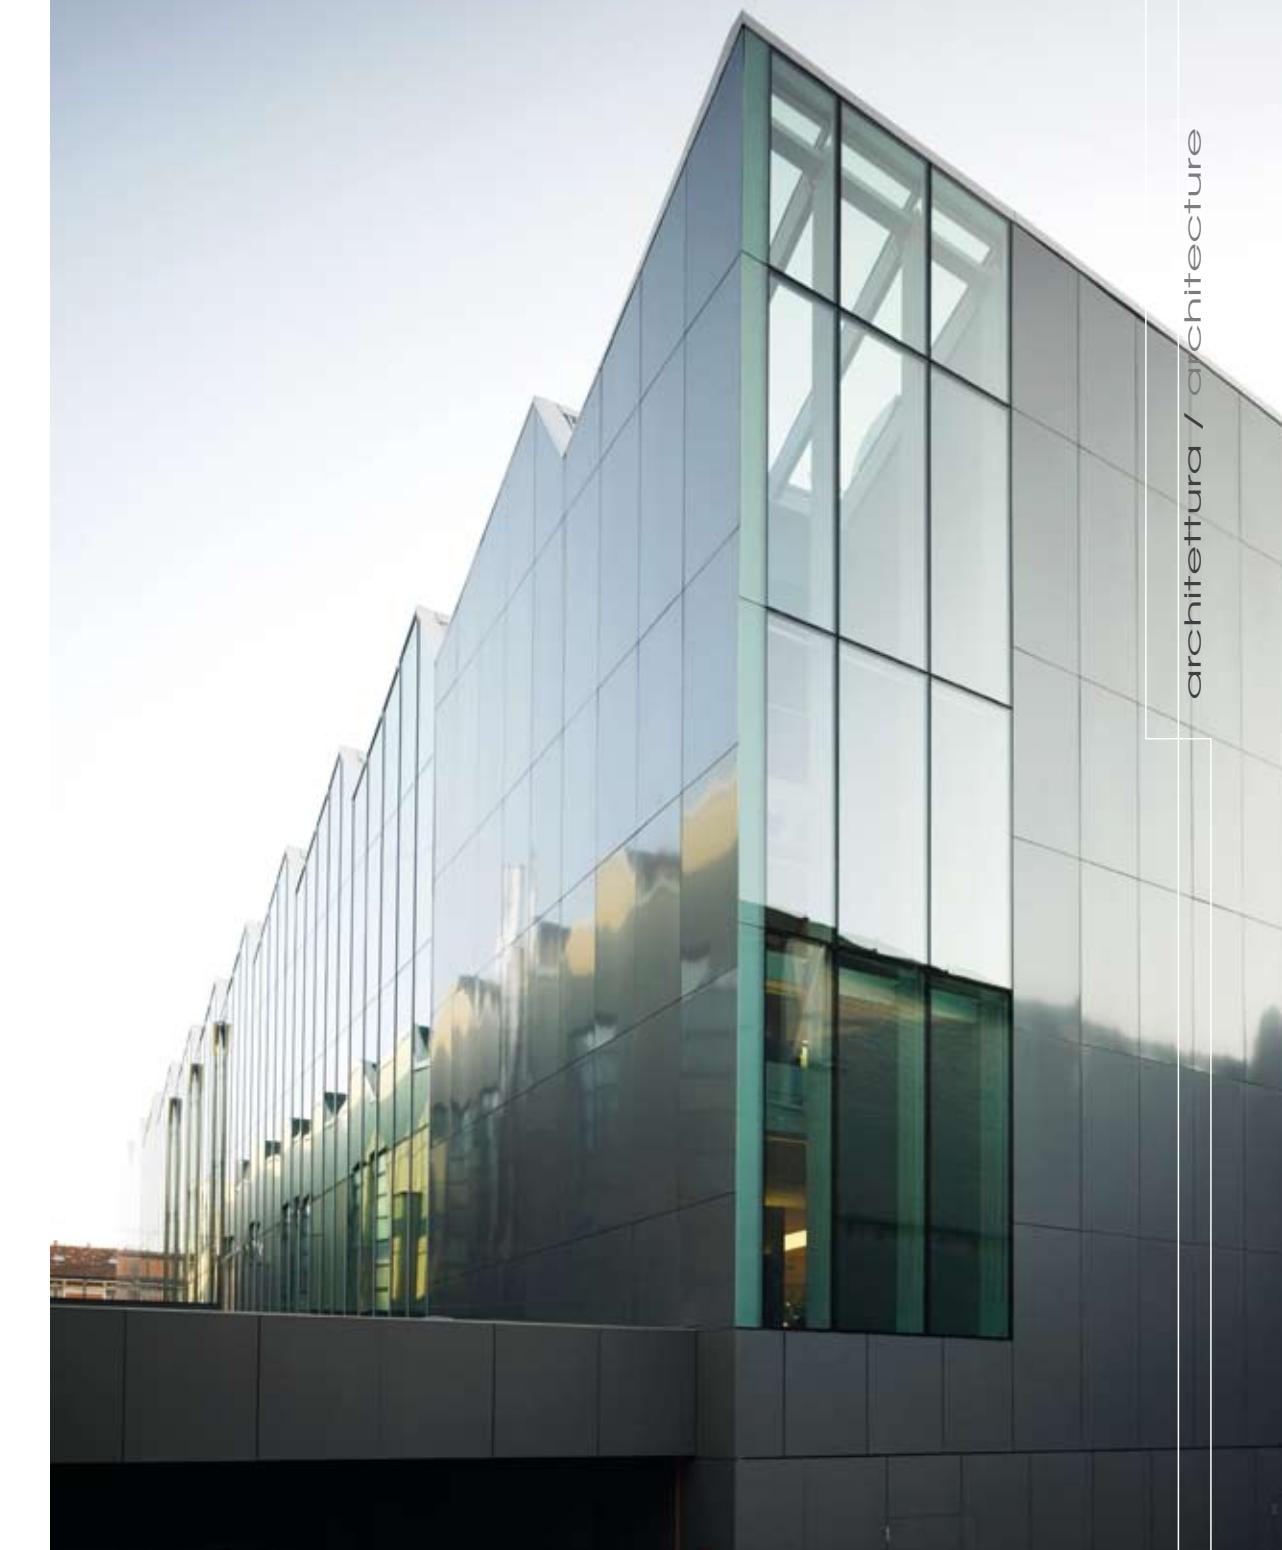


Foto di / Photo by Leo Torri, Courtesy Antonio Citterio and Partners

CREDITI / CREDITS

Location: Milano, Italy

Client: Ermengildo Zegna Holditalia

Project: 2004

Completion: 2007

Gross Floor Area: 16.200 m²

Architects: Antonio Citterio and Partners with Studio di Architettura Beretta Associati

Project and Design Concept: Antonio Citterio, Patricia Viel

Team Leader: Marco Brambilla

Consultants

Lighting Design: Metis Lighting

Landscape Design: Hortensia

Structures and Installations: Redesco, Cavazzoni, Studio Termotecnici Associati

Main Contractor: Colombo Costruzioni

Suppliers

Steel Structures and Curtain Walls: Officine Tosoni Lino

Laminated Parquetry: Abet Laminati

Plastic Textile Flooring: Liuni

Ceilings: n.i.l., Barrisol

Furnishing: Vitra, Permasteela Group , Elitable

Kerlite Cladding Substructure: Techlever

Glass for Facades: AGC Flat Glass Europe

Porcelain Stoneware for Cladding: Cotto d'Este

(Kerlite Buxy Cendre, 100x300 cm sp. Twin 3+3 mm)

Porcelain Stoneware for Flooring: Cotto d'Este

(Buxy Cendre 59,4X119X1,4 cm)

Lighting Systems: Flos, Zumtobel

Exterior Lighting: Bega

Direttore Responsabile
Editor in Chief
NICOLA LEONARDI

Direttore Artistico e Capo Redattore
Art Director and Editorial Co-ordinator
CARLOTTA ZUCCHINI

Senior Editors
MARCO LEONARDI
GERARDO DALL'OCCA DELL'ORSO
GIULIANO RE

Managing Editor
ADRIANA DALL'OCCA DELL'ORSO

Creative Director
RICCARDO PIETRANTONIO

Collaboratori Speciali
Special Contributors
LUCY BULLIVANT
CRISTINA MOROZZI
ALESSANDRA ORLANDONI
LUIGI PRESTINENZA PUGLISI
RAYMUND RYAN
MICHAEL WEBB

Corrispondenti
Correspondents
CARLO VITTORIO MATILDI, GREAT BRITAIN
GRAHAM FORD, NEW ZEALAND
UGO CAVALLARI, SPAIN
FELIX FREY, SWITZERLAND
SERGIO GHETTI, USA
EMILIANO GANDOLFI, THE NETHERLANDS

Grifica e Impaginazione
Graphic & Editing
GIANFRANCO CESARI
GIANLUCA RAIMONDO

Redazione
Editorial Staff
LAURA COCURULLO
ELISABETTA MADRIGALI
FEDERICO MASTRORILLI
ILARIA MAZZANTI
SILVIA MONTI
ALICE POLI

Editor dei testi
Text Editors
MADDALENA DALLA MURA - Italiano
FRANCESCO PAGLIARI - Italiano
STEVIE JOHNSON - Inglese
RALPH NISBET - Inglese

Traduttori/Translators
Maria Sole Checcoli
Maria Rosa Cirillo
Catherine de Coataudon
Johannes Rösing
Marjolijn Tanger
Christopher John Turner

Pubblicità e Coordinamento Redazionale
Advertising and Editorial Coordinator
COSTANZA DALL'OCCA DELL'ORSO

Direttore Distribuzione
Distribution Manager
GUGLIELMO BOZZI BONI

Abbonamenti/Subscriptions
ILARIA ROSSI

Amministrazione/Administration
SERENA PRETI

Promozione/Promotion
FEDERICA ANDREINI

Stampato in Italia / Printed in Italy

Editore/Publisher
THE PLAN
Art & Architecture Editions
CENTAURO srl
Edizioni Scientifiche
Via del Pratello, 8
40122 Bologna - Italy
Tel. +39. 051.227634
Fax +39. 051.220099
theplan@centauro.it
www.theplan.it

CCAP 0610 U 89003

Distribuzione in Italia - Librerie
Distribution in Italy - Bookshops
JOO DISTRIBUZIONE
Via F. Argelati, 35 - 20143 MILANO
Tel. +39. 02. 8375671
Fax +39. 02. 58112324
E-mail: lujo@fiscalinet.it

Distribuzione in Italia - Edicole
Distribution in Italy - Kiosks
PIERONI DISTRIBUZIONE s.r.l.
Via Vittorio Veneto, 28
20124 MILANO
Tel. +39. 02. 6324621
Fax +39. 02. 63246232

La carta con cui è stampata la rivista The Plan segue i criteri di controllo ambientale del sistema di certificazione TÜV sia per quanto riguarda la materia prima sia in riferimento al suo ciclo di produzione industriale.
The raw material and industrial processes employed to produce the paper for The Plan are TÜV certified as complying with environment protection regulations.

NUMERO SINGOLO
SINGLE ISSUE
15,00 €
+ spese postali / postage

NUMERI ARRETRATI DISPONIBILI
BACK ISSUES AVAILABLE
014 - 015 - 016 - 017 - 018
019 - 020 - 021 - 022 - 023
024 - 025 - 026 - 027 - 028
15,00 € / cad.
+ spese postali / postage

ISSN 1720 - 6553

TUTTI I DISEGNI ORIGINALI PUBBLICATI
IN QUESTO VOLUME SONO STATI
RIELABORATI
DA THE PLAN EDITIONS


All the original drawings in
this volume have been elaborated
by The Plan Editions

E' vietata la riproduzione totale
o parziale della rivista senza
l'autorizzazione dell'editore. In questo
numero la pubblicità non supera il
45%. Il materiale inviato in redazione,
salvo accordi specifici, non verrà
restituito. Titolare del trattamento
dei dati personali raccolti nelle
banche dati per uso redazionale
è Centauro srl Edizioni Scientifiche.
Gli interessati potranno esercitare
i diritti previsti dall'art. 7 del DLgs 196/03
Telefonando al numero: 051. 227634


© Copyright CUBE srl Bologna



FORMATI / SIZES

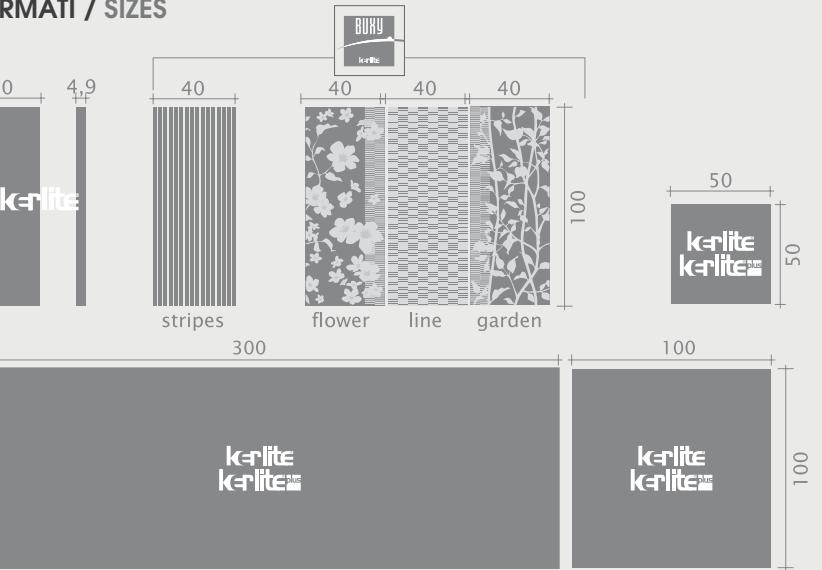


COLORI / COLOURS

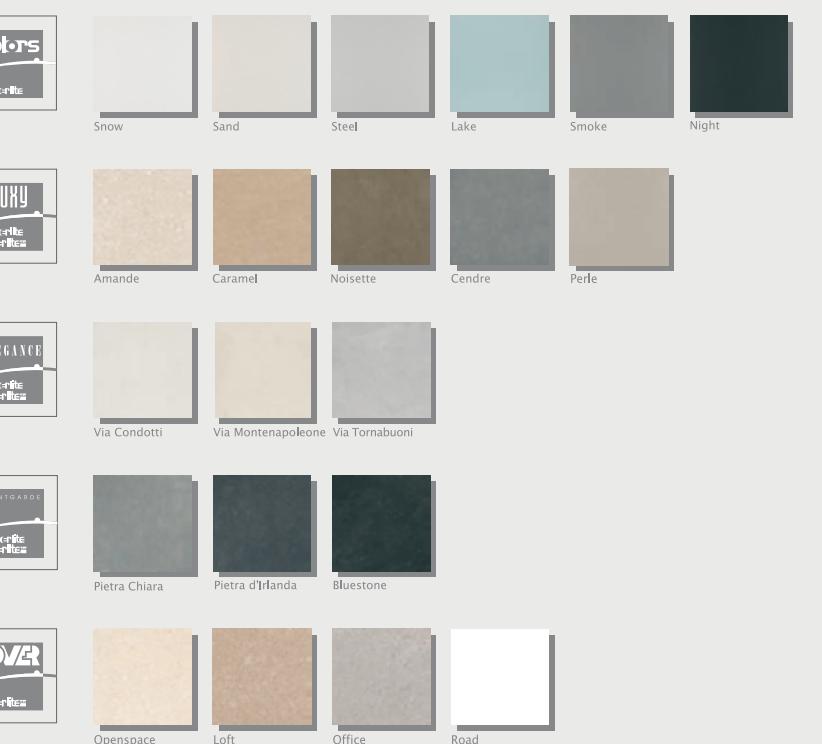

CARATTERISTICHE TECNICHE / TECHNICAL FEATURES



Garantito 20 anni
20 years warranty

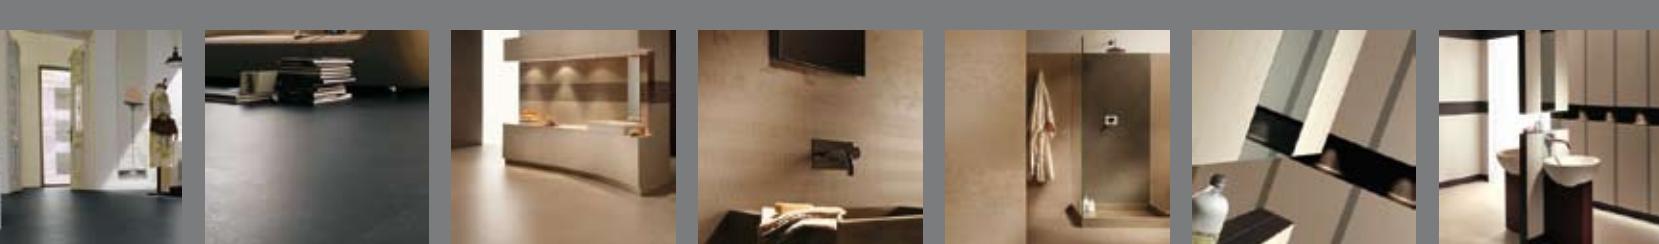

LA NUOVA SUPERFICIE PER L'ARCHITETTURA

KERLITE è un prodotto di soli 3 mm di spessore, innovativo e di straordinaria bellezza, che fa della versatilità e della facilità di impiego i suoi punti di forza. Kerlite è ideale laddove altri prodotti, come vernici lavabili o laminati, venivano preferiti alla ceramica tradizionale di cui Kerlite è più leggera, più facile da tagliare e da posare. Il minore numero di fughe e la possibilità di effettuare giunture ridotte ne rendono consigliabile l'uso anche in strutture sanitarie o dove siano fondamentali igiene e pulizia. Ma Kerlite non è solo il frutto di una tecnologia d'eccellenza, è un progetto decorativo che cambia il concetto di rivestimento.

KERLITE PLUS si posa direttamente sul vecchio pavimento di legno, di ceramica o di altri materiali compatti. Viene realizzata armendo la parte posteriore delle lastre con una fitta stucia di fibra di vetro. Con un leggero aumento dello spessore, che passa da 3 a 3,5 mm, Kerlite Plus rinnova con gusto la vostra casa senza costi di demolizione o di nuovo massetto, senza polvere e rumore. Evita il livellamento di porte e battiscopa e vi fa risparmiare i costi e i disagi dovuti ad un trasloco.

THE NEW SURFACE FOR ARCHITECTURE

KERLITE is a product that is just 3 mm thick, that is innovative and extraordinarily beautiful. It makes its versatility and ease of use its strong points. Kerlite is ideal where other products, such as washable or laminated paints, were preferred to traditional ceramics with which Kerlite is lighter, easier to cut and to lay. The smaller number of grouting joints and the possibility of making smaller joints also make it suitable for sanitaryware or where hygiene and cleanliness are essential. But Kerlite is not only the fruit of outstanding technology but is also a decorative design that changes the concept of tiling.

KERLITE PLUS is laid directly on the old floor made of wood, tiles or of other compact materials. The back of the tiles are backed with a thick glass-fibre base. By slightly increasing the thickness, from 3 to 3.5 mm, Kerlite Plus tastefully renovates your home without demolition costs or a new slab, without dust and noise. Doors and skirting boards do not have to be levelled and you avoid the costs and inconvenience arising from a move.

COTTO D'ESTE. LA SCELTA MIGLIORE

La bellezza delle nostre creazioni è un imperativo assoluto. È una vocazione che ci contraddistingue da sempre; un valore per chi acquista. In pochi anni Cotto d'Este ha saputo imporsi come la firma più prestigiosa nel campo della ceramica, sinonimo di bellezza, qualità e prestigio.

Un'eccellenza attestata anche dalle preferenze di architetti e designer di interni che sempre più spesso nel mondo scelgono le nostre creazioni per i loro progetti.

I nostri prodotti in gres porcellanato infatti possono vantare caratteristiche tecniche di assoluta eccellenza. L'impegno di Cotto d'Este per mantenere alti gli standard qualitativi nel campo della ricerca tecnologica, della gestione delle risorse e delle ecocompatibilità dei processi produttivi è attestata dalle più autorevoli certificazioni internazionali (ISO 9000, UNI, EMAS, ECOLABEL).

COTTO D'ESTE. THE BEST CHOICE

The beauty of our creations is an absolute imperative. It is a vocation that has always distinguished us, a value for the buyer. In just a few years Cotto d'Este has been able to impose itself as the most prestigious name in the field of ceramics, as a synonym of beauty, quality and prestige.

Excellence attested also by the preferences of architects and interior designers throughout the world who are increasingly choosing our creations for their designs.

Our porcelain stoneware products have outstanding technical features. Cotto d'Este commitment to maintaining high quality standards in the field of technological research, resource management and ecocompatibility of productive processes is certified by the most prestigious international certificates (ISO 9000, UNI, EMAS, ECOLABEL).




The new covering for Architecture

Only 3.5 mm to refurbish your home without demolishing it

KERLITE PLUS is a truly innovative concept in the field of ceramics. It can be installed on old wall and floor coverings made of ceramics, marble, stone, cotto. This means time and money saved: no need to move house, no dust, no noise and no debris disposal costs, no need to modify doors. KERLITE PLUS, its advantages are priceless.

- + **More resistant**, since it is pressed at 15,000 tons.
- + **More attractive**, by virtue of the large sizes and exclusive colours and the possibility to install without joints.
- + **More simple to cut and install**, being both thin and light.
- + **Easier to clean**, because it's vitrified porcelain stoneware.

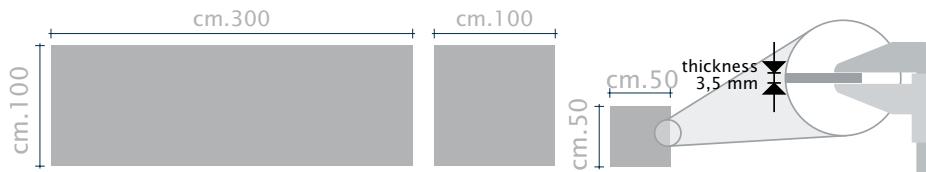

Discover all the opportunities and outstanding features of the world of KERLITE on www.kerlite.it



THE BEST CHOICE

Cotto d'Este Via Emilia Romagna 31, 41049 Sassuolo (MO), Italy - Ph. +39 0536 814911 - info@cottodeste.it